

Legenda das indicações	
PC1	Painel de comando para detector de fumaça - Embutir
TV x2	Tomada - uso específico - Aparelho de TV - alta x2
TV (x2)	Tomada - uso específico - Aparelho de TV - teto (2x)
EB	Tomada - uso específico - Bebedouro
RC12000	Tomada - uso específico - Condicionador de ar 12000BTU
LG	Tomada - uso específico - Elevador grande
E	Tomada - uso específico - Iluminação de emergência
PT	Tomada 2p+T 10A, 250V, Para Embutir x2

Legenda

 FUM cq	Detector de fumaça
 IE 104	Iluminação de emergência
 co	Interruptor autom. por presença a 2,20m do piso
 bi	Interruptor simples 1 tecla - 1,10m do piso
 ch 4x10	LED 4 x 10W T8
 PC PC1	Painel de Comando para detector de fumaça a 1,10m do piso
	Quadro de distribuição - sobrepor a 1,50m do piso
 53 600	Tomada 2p+T 10A, 250V, Para Embutir 4" X 2" (x2) a 0,30m do piso
 41 600	Tomada 2p+T 10A, 250V, Para Embutir 4" X 2" (x2) a 1,10m do piso
 ATV x2 44 200	Tomada 2p+T 10A, 250V, Para Embutir 4" X 2" (x2) a 1,80m do piso x2 Para gabinetes e salas de reunião - 2P+T 10A a 1,40m do piso x2
 (2x) 54 200	Tomada 2p+T 10A, 250V, Para Embutir 4" X 2" (x2) a 3,00 m do piso (x2)
 ARC12000 58 1085	Tomada 2p+T 20A, 250V, Para Embutir 4" X 2" (x2) a 2,20m do piso
 2PT 44 (2x)	Tomada 2p+T 10A, 250V, Para Embutir 4" X 2" (x2) a 2,20m do piso
 2PT 35 200 (2x)	Tomada 2p+T 10A, 250V, Para Embutir 4" X 2" (x2) a 0,30m do piso

PROJETO INSTALAÇÕES ELÉTRICAS

Notas Gerais

- 1- Eletrodutos embutidos no solo serão do tipo PEAD.
- 2- Eletrodutos embutidos na laje deverão ser do tipo corrugado reforçado.
- 3- Os condutores não cotados serão de #2,5mm², os condutores de retorno serão de #1,5mm².
- 4- Os eletrodutos não cotados serão de Ø32mm.
- 5- Em todo eletroduto subterrâneo, os condutores deverão ser de cobre, classe 0,6/1kV, isolação em EPR, temperatura 90°C.
- 6- Os condutores elétricos de distribuição deverão ser de cobre, classe 450/750V, isolação em PVC, temperatura 70°C.
- 7- A seção do condutor neutro é igual ao da fase do circuito, salvo indicação contrária.
- 8- O condutor neutro não poderá ser ligado ao condutor proteção terra após passar pelo quadro geral da instalação.
- 9- O condutor de proteção nunca deverá ser ligado ao IDR.
- 10- Utilizar um condutor neutro para cada circuito.
- 11- Os circuitos foram numerados pela quantidade de fases, ou seja, circuitos bifásicos contém dois números.
- 12- Utilizar chuveiros com resistência blindada para evitar o desligamento incorreto do IDR.
- 13- As instalações elétricas deverão ser executadas respeitando os padrões de qualidade e segurança estabelecidos na norma NBR5410:2004.
- 14- Todos os pontos metálicos deverão ser aterrados.
- 15- A indicação de potência no pontos de luz são os valores calculados para dimensionamento dos circuitos conforme precrições da NBR 5410, não necessariamente correspondem ao valor exato das lampadas a serem instaladas.
- 16- Para As tomadas sem indicação de potência foi considera 100 VA.
- 17- Todos os eletrodutos de eletricidade deverão estar afastados 0,50m das tubulações de gás.
- 18 - Para execução do projeto elétrico deverá seguir as orientações estabelecidas no memorando

Qualquer alteração em algum elemento do projeto, deverá ter autorização prévia do engenheiro responsável pelo projeto. As ilustrações e perspectivas demonstradas aqui são reservadas a utilização somente pelo proprietário da edificação, ficando vedada reprodução sem autorização prévia.

Recomenda-se acréscimo de 15% no quantitativo da fiação para compra dos materiais a fim de suprimir eventuais perdas durante a instalação.

Os cálculos deste projeto são realizados para apenas um empreendimento.

PROPRIETÁRIO: GOIANIA CAMARA MUNICIPAL DE GOIANIA
CNPJ: 00.001.727/0001-83

RESPONSÁVEL TÉCNICO: ENG. KIOMA RODRIGUES DA SILVA - CREA N° 1020446498/D - GO

INSTALAÇÕES ELÉTRICAS TERCEIRO PAVIMENTO

BRANCHA:

FRANCHA.

Caixa Octogonal, Em PVC, De 4" X 4", Para Eletroduto	193 pc
Cabo Unipolar (cobre)	
Isol. - 0,6/1kV	
2.5 mm ²	359,00 m
4 mm ²	73,70 m
6 mm ²	97,50 m
10 mm ²	121,00 m
Isol. - 450/750V	
1.5 mm ²	74,70 m
2.5 mm ²	137,16,10 m
4 mm ²	3,943,40 m
6 mm ²	3988,10 m
10 mm ²	1.447,00 m
Dispositivo Elétrico - embutido	
Interruptor Simples Para Embutir 4" X 2"	92 pc
Tomada 2p+T 10A, 250V, Para Embutir 4" X 2" (x2)	317 pc
Tomada 2p+T 20A 250V, Para Embutir 4" X 2" (x2)	55 pc
Dispositivo de Comando	
Central de alarme 4 direções	1 pc
Detector Fumaça	80 pc
Interruptor autom. por presença 220V - 1200W resistivo	2 pc
Dispositivo de Proteção	
Disjuntor Unipolar Termomagnético - norma DIN 16 A	4 pc
20 A	68 pc
25 A	30 pc
32 A	1 pc
40 A	13 pc
50 A	4 pc
Disjuntor tripolar termomagnético - norma DIN 175A	1 pc
25 A	2 pc
32 A	3 pc
45 A	1 pc
50 A	1 pc
80 A	1 pc
Dispositivo de proteção contra surto 175 V - 40 KA	24 pc
Eletrocalha furada tipo U pré-galv. quen	
Eletrocalha perfurada tipo U 200x100mm chapa 18	290.00 m
Eletroduto PVC flexível	
Eletroduto leve 3/4"	2308.80 m
Eletroduto pesado 3"	7.10 m
Lâmpadas de LED	
Lâmpada de LED Luminária Comercial de embutir 65,5 x 65,5 com 4 lâmpadas T8 LED 10w Luz branca	193 pc

Legenda Detalhada	
0-► FUMA	Detector de fumaça
IE	Illuminação de emergência
►► b1	Interrupor autom. por presença a 2,20m do piso
►► b1	Interrupor simples 1 tecla - 1,10m do piso
5-► 410	LED 4 x 10W 78
PC1	Painel de Comando para detector de fumaça a 1,10m do piso
	Quadro de distribuição - sobrepor a 1,50m do piso
►► 53	Tomada 2p+T 10A, 250V, Para Embutir 4" X 2" (x2) a 0,30m do piso
►► 41	Tomada 2p+T 10A, 250V, Para Embutir 4" X 2" (x2) a 1,10m do piso
►► 24	Tomada 2p+T 10A, 250V, Para Embutir 4" X 2" a 1,80m do piso x2
►► 54	Tomada 2p+T 10A, 250V, Para Embutir 4" X 2" (x2) a 3,00m do piso (x2)
ARC10000	Tomada 2p+T 10A, 250V, Para Embutir 4" X 2" a 2,20m do piso
►► 41	Tomada 2p+T 10A, 250V, Para Embutir 4" X 2" (x2) a 2,20m do piso
►► 29	Tomada 2p+T 10A, 250V, Para Embutir 4" X 2" (x2) a 2,20m do piso
►► 44	Tomada 2p+T 10A, 250V, Para Embutir 4" X 2" (x2) a 2,20m do piso
►► 35	Tomada 2p+T 10A, 250V, Para Embutir 4" X 2" (x2) a 0,30m do piso

Quadro de Cargas (QD1)																				Status					
Círculo	Descrição	Esquema	Método de inst.	V (V)	Tomasas (W)	Pot. total. (W)	Pot. total. (VA)	Fases	Pot. - A (W)	Pot. - B (W)	Pot. - C (W)	In - A (A)	In - B (A)	In - C (A)	FP	FCT	FCA	In' (A)	Ip (A) (mm ²)	Seção (A)	Ic (A)	Disj. (%)	dV parc (%)	dV total (%)	Status
1	ELEVADOR	3F+N+T	B1	380	1	13875	11100	A+B+C	3700	3700	3700	21.1	21.1	21.1	0.80	1.00	1.00	21.1	4	28.0	25.0	1.00	4.73	Ok	
2	RESERVA	3F+N	G	380 / 220	0	0	0	A+B+C	3700	3700	3700	1.00	1.00	1.00	0.80	1.00	1.00	0.0	0.0	4	47.0	25.0	3.72	Ok	
TOTAL						13875	11100	A+B+C	3700	3700	3700														

Quadro de Cargas (QD2)																				Status					
Círculo	Descrição	Esquema	Método de inst.	V (V)	Tomasas (W)	Pot. total. (W)	Pot. total. (VA)	Fases	Pot. - A (W)	Pot. - B (W)	Pot. - C (W)	In - A (A)	In - B (A)	In - C (A)	FP	FCT	FCA	In' (A)	Ip (A) (mm ²)	Seção (A)	Ic (A)	Disj. (%)	dV parc (%)	dV total (%)	Status
3	ILUMINAÇÃO DE INCENDIO F+N+T	F+N+T	B1	220	8	100	1000	0	800	B	800	4.5	4.5	4.5	2.5	2.5	2.5	16.0	1.16	1.79	1.79	0.00	0.00	Ok	
4	DETECTOR DE FUMAÇA	F+N+T	G	220	0	0	0	A+B+C	0	0	0	0.00	0.00	0.00	2.5	2.60	2.50	0.63	0.63	0.63	0.63	0.63	0.63	Ok	
5	RESERVA	F+N	B1	220	0	0	0	A	0	0	0	1.00	1.00	1.00	0.00	0.00	0.00	2.5	24.0	16.0	1.00	0.63	0.63	0.63	Ok
6	RESERVA	F+N	B1	220	0	0	0	A	0	0	0	1.00	1.00	1.00	0.00	0.00	0.00	2.5	24.0	16.0	1.00	0.63	0.63	0.63	Ok
7	RESERVA	F+N	B1	220	0	0	0	A	0	0	0	1.00	1.00	1.00	0.00	0.00	0.00	2.5	24.0	16.0	1.00	0.63	0.63	0.63	Ok
TOTAL						8	1000	A+B+C	800	0	0														

Quadro de Cargas (QD3)																				Status					
Círculo	Descrição	Esquema	Método de inst.	V (V)	Tomasas (W)	Pot. total. (W)	Pot. total. (VA)	Fases	Pot. - A (W)	Pot. - B (W)	Pot. - C (W)	In - A (A)	In - B (A)	In - C (A)	FP	FCT	FCA	In' (A)	Ip (A) (mm ²)	Seção (A)	Ic (A)	Disj. (%)	dV parc (%)	dV total (%)	Status
8	AR CONDICIONADO SALA 30	3F+N+T	B1	220	1	1179	1085	B	1085	1085	1085	5.4	5.4	5.4	2.5	24.0	20.0	2.31	4.71	4.71	4.71	0.00	0.00	Ok	
9	AR CONDICIONADO SALA 31	3F+N+T	B1	220	1	1179	1085	B	1085	1085	1085	5.4	5.4	5.4	2.5	24.0	20.0	2.31	4.71	4.71	4.71	0.00	0.00	Ok	
10	AR CONDICIONADO SALA 32	3F+N+T	B1	220	1	1179	1085	B	1085	1085	1085	5.4	5.4	5.4	2.5	24.0	20.0	2.31	4.71	4.71	4.71	0.00	0.00	Ok	
11	AR CONDICIONADO GABINETE 02	3F+N+T	B1	220	2	2359	2170	C	2170	2170	2170	10.7	10.7	10.7	2.5	24.0	20.0	2.42	4.82	4.82					

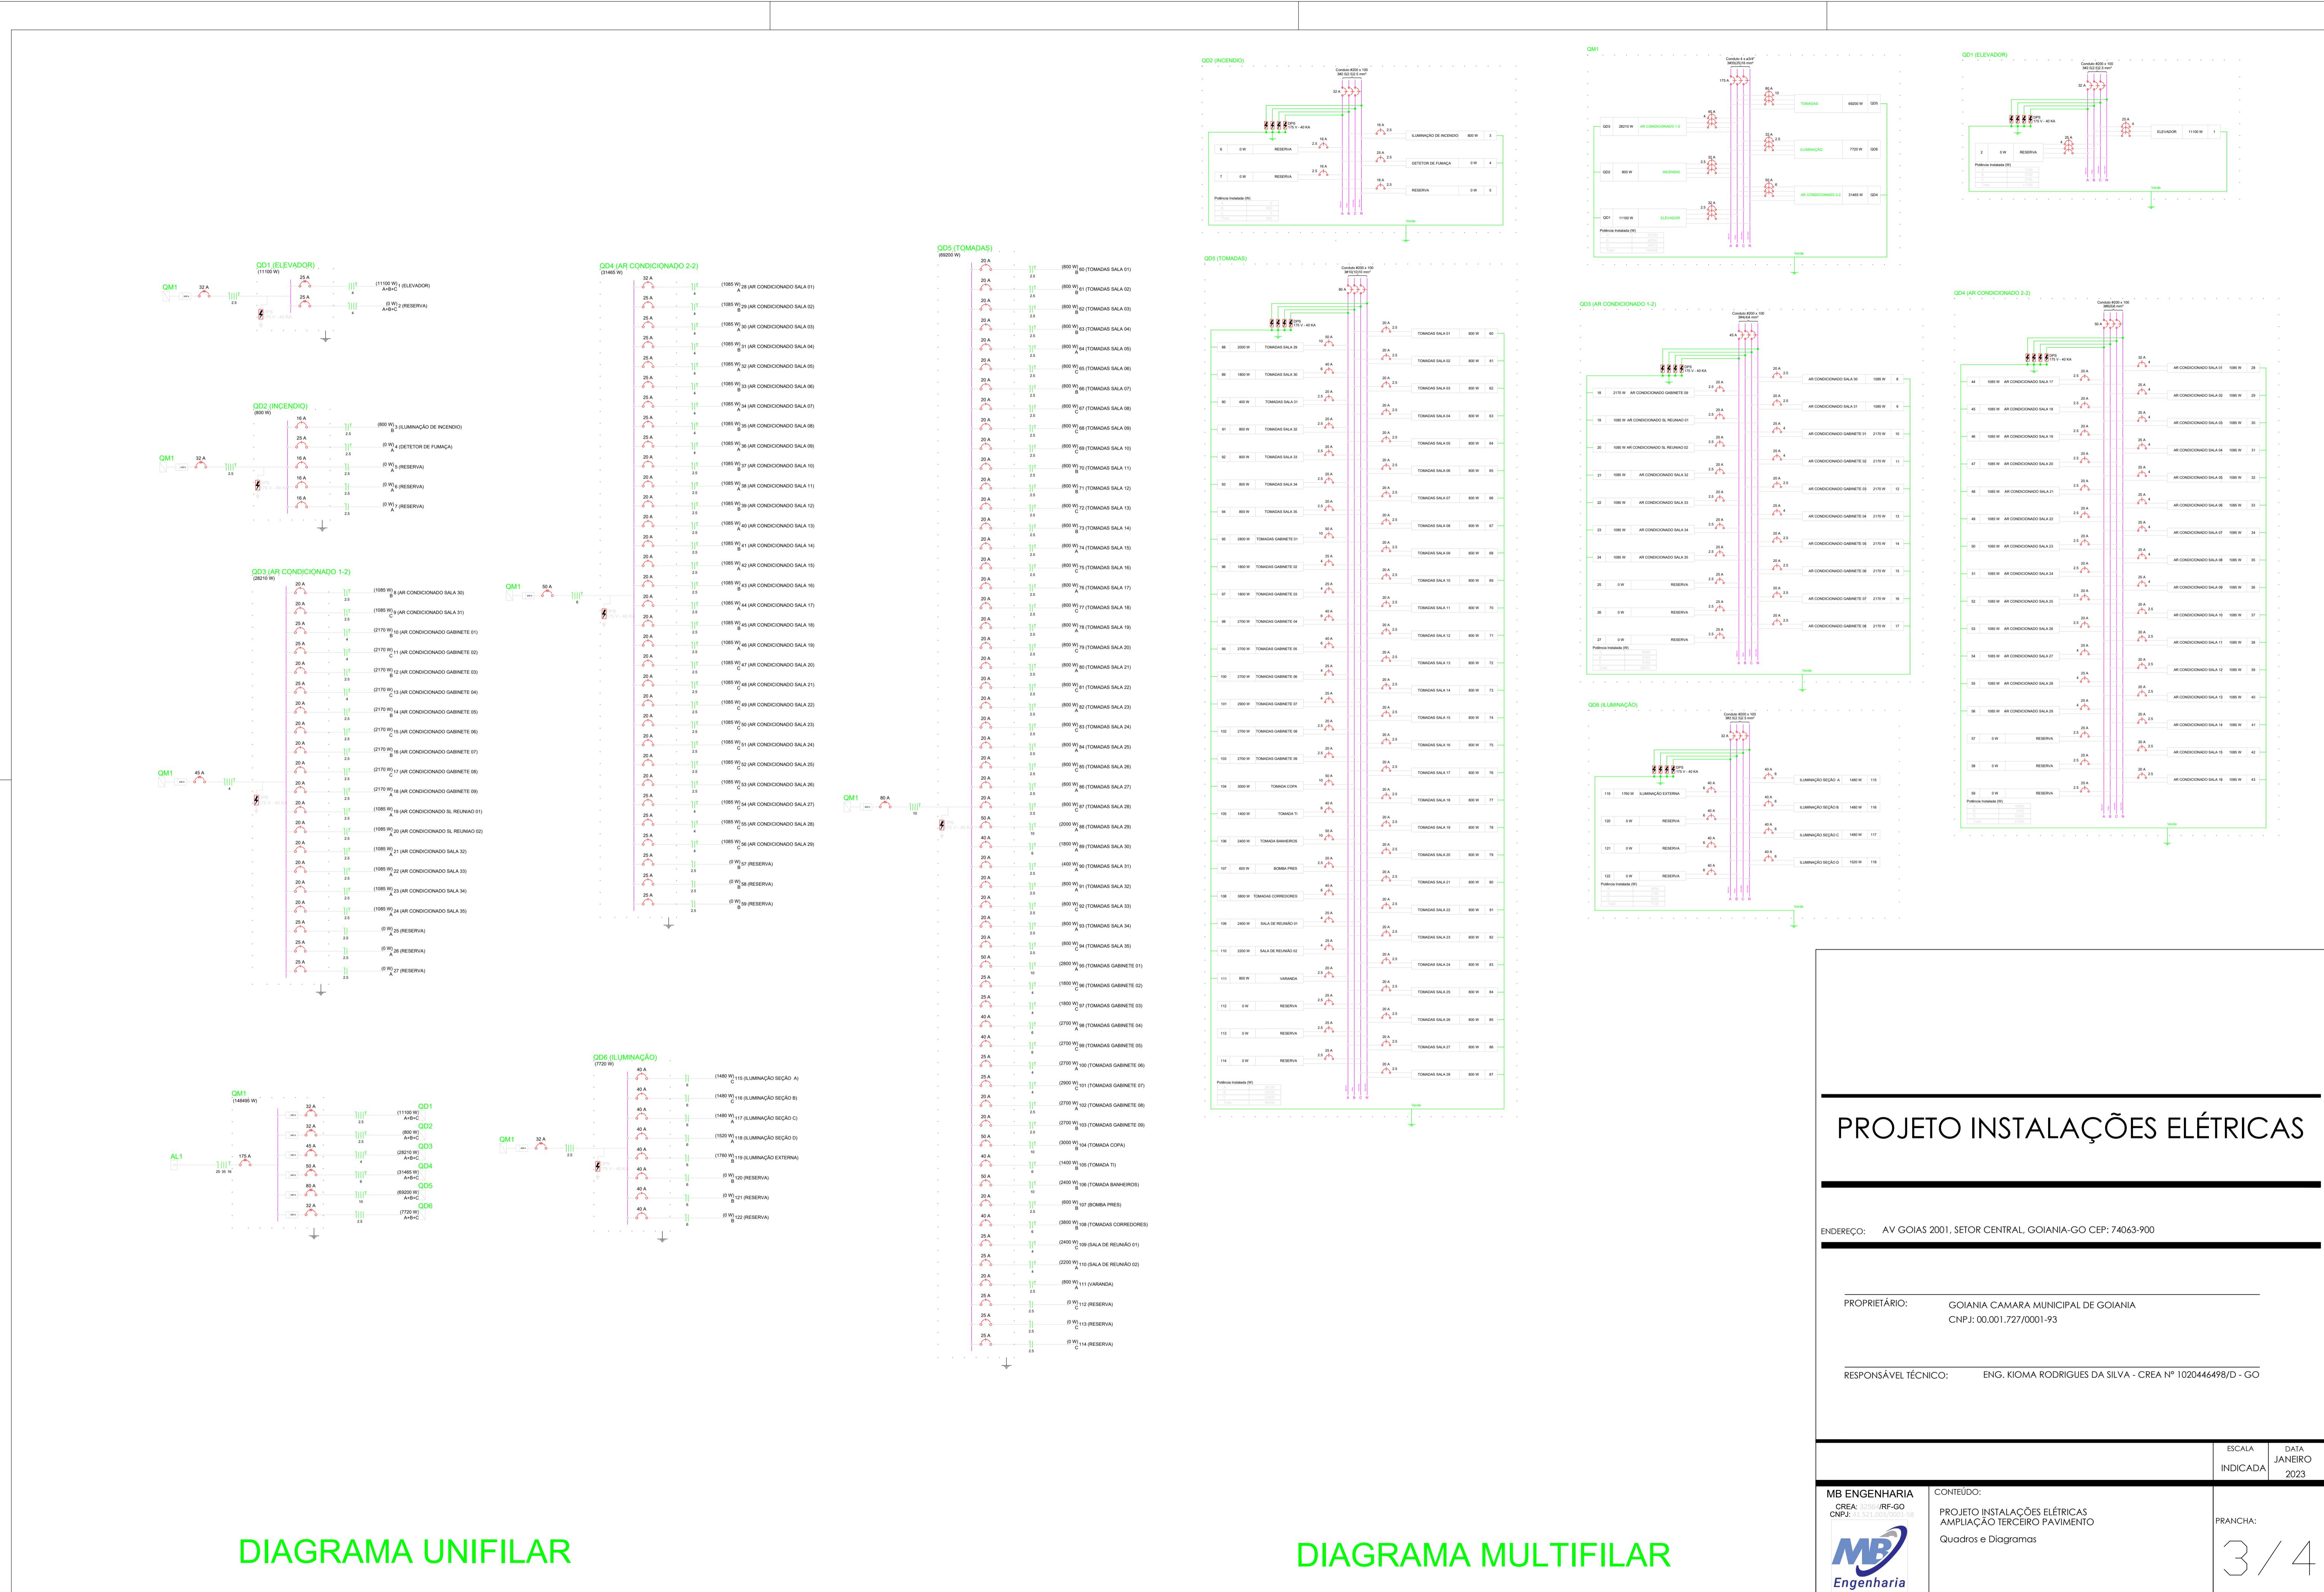


DIAGRAMA UNIFILAR

DIAGRAMA MULTIFILAR

PROJETO INSTALAÇÕES ELÉTRICAS

ENDEREÇO: AV GOIAS 2001, SETOR CENTRAL, GOIANIA-GO CEP: 74063-900

PROPRIETÁRIO: GOIANIA CAMARA MUNICIPAL DE GOIANIA
CNPJ: 00.001.727/0001-93

RESPONSÁVEL TÉCNICO: ENG. KIOMA RODRIGUES DA SILVA - CREA N° 1020446498/D - GO


MB ENGENHARIA
CREA: 32564/RF-GO
CNPJ: 41.521.003/0001-58

The logo consists of the letters 'MB' in a large, bold, blue font. A blue swoosh or oval shape starts from the bottom left, goes up and over the top of the 'B', then loops back down towards the bottom right. Below the 'MB' is the word 'Engenharia' in a smaller, blue, sans-serif font.


EÚDO: PROJETO INSTALAÇÕES ELÉTRICAS PLAIAÇÃO TERCEIRO PAVIMENTO Quadros e Diagramas

ESCALA
INDICADA
JANEIRO
2023

3 / 4

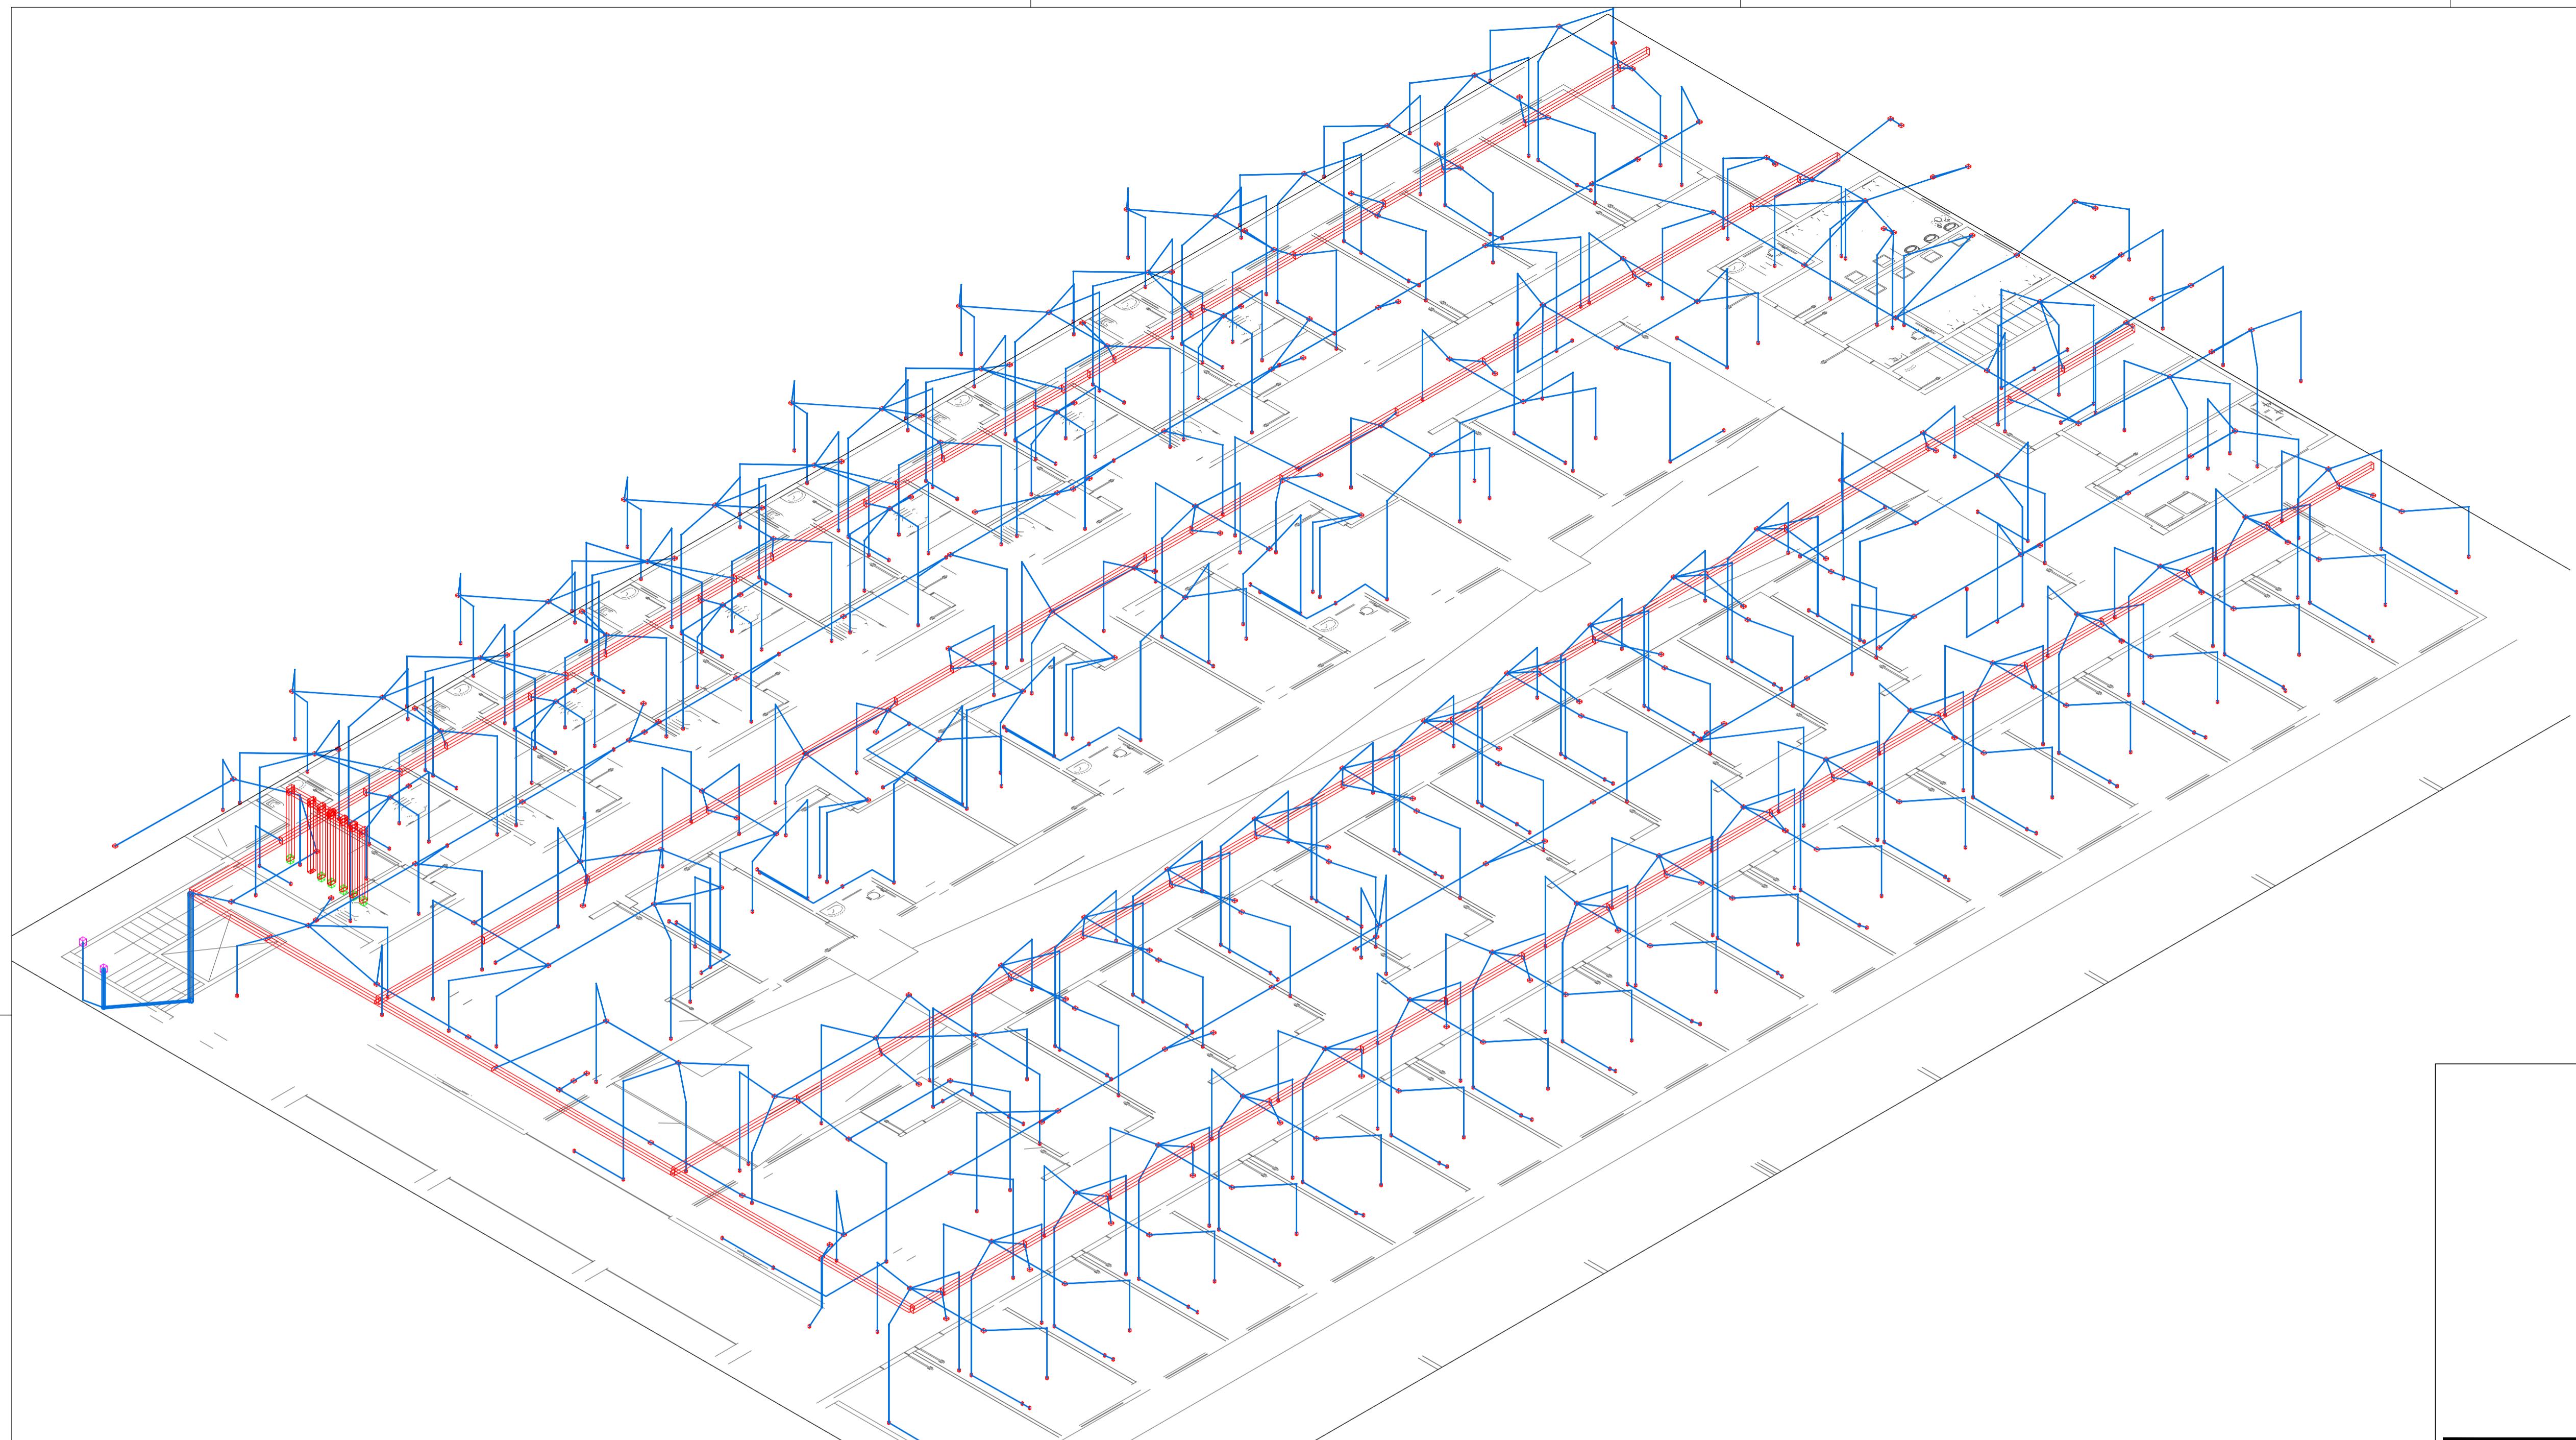

PROJETO INSTALAÇÕES ELÉTRICAS

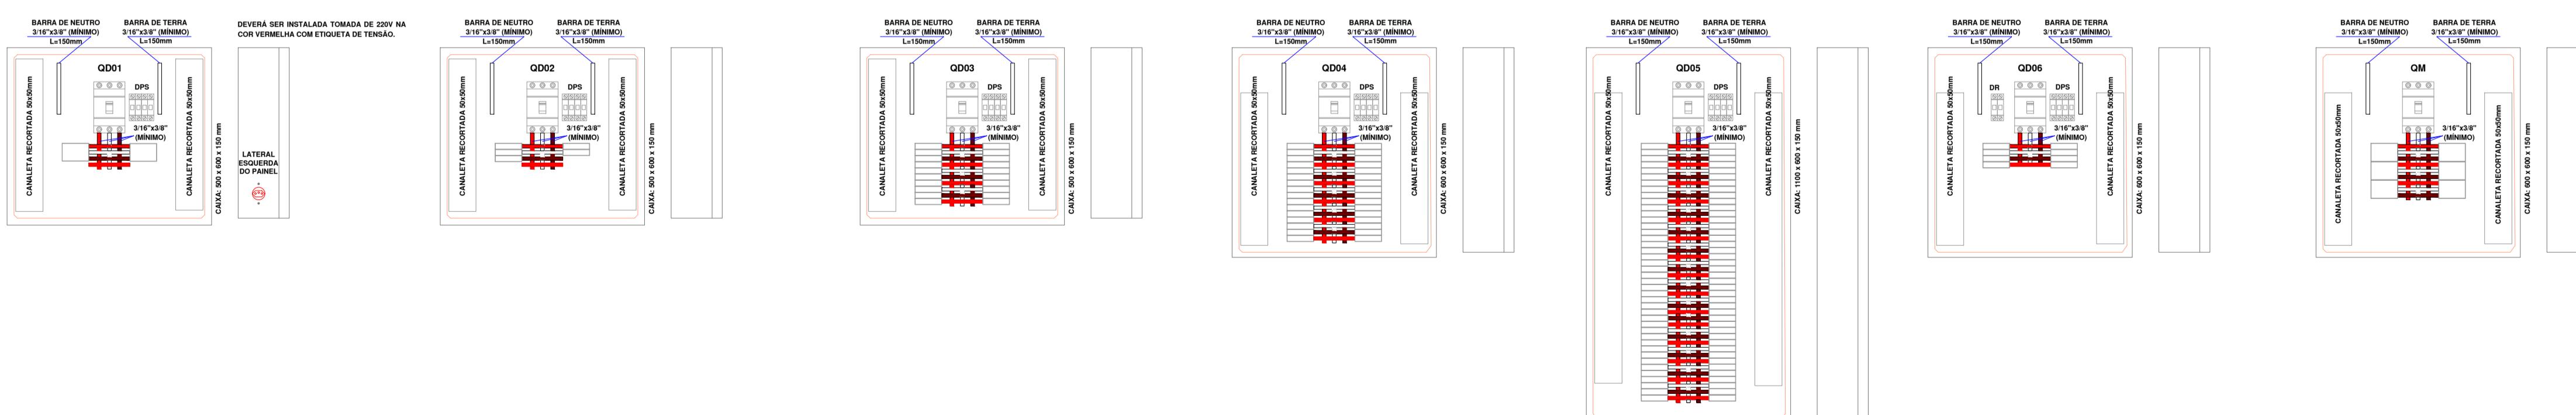


ENDERECO: AV GOIAS 2001, SETOR CENTRAL, GOIANIA-GO CEP: 74063-900

PROPRIETÁRIO: GOIANIA CAMARA MUNICIPAL DE GOIANIA
CNPJ: 00.001.727/0001-93

RESPONSÁVEL TÉCNICO: ENG. KIOMA RODRIGUES DA SILVA - CREA N° 1020446498/D - GO



ESCALA INDICADA DATA
JANEIRO 2023

LISTA DE MATERIAIS	
TOMADA DE REDE RJ45 - FORNECIMENTO E INSTALAÇÃO.	UN 432,00
Fornecimento e instalação de eletrocalha lisa, galvanizada à fogo, inclusive conexões e tampa 100 x 100 x 3000 mm	un 80,00
CABO ELETRÔNICO CATEGORIA 6, INSTALADO EM EDIFICAÇÃO INSTITUCIONAL - FORNECIMENTO E INSTALAÇÃO.	M 2332,30
ELETRODUTO FLEXÍVEL CORRUGADO, PVC, DN 25 MM (3/4"), PARA CIRCUITOS TERMINAIS, INSTALADO EM PAREDE - FORNECIMENTO E INSTALAÇÃO.	M 387,40
ELETRODUTO FLEXÍVEL CORRUGADO, PVC, DN 32 MM (1"), PARA CIRCUITOS TERMINAIS, INSTALADO EM FORRO - FORNECIMENTO E INSTALAÇÃO.	M 4,00
FORNECIMENTO E INSTALAÇÃO DE SWITCH 48 PORTAS 10/100	UN 13,00
RACK FECHADO PARA SERVIDOR - FORNECIMENTO E INSTALAÇÃO.	UN 1,00

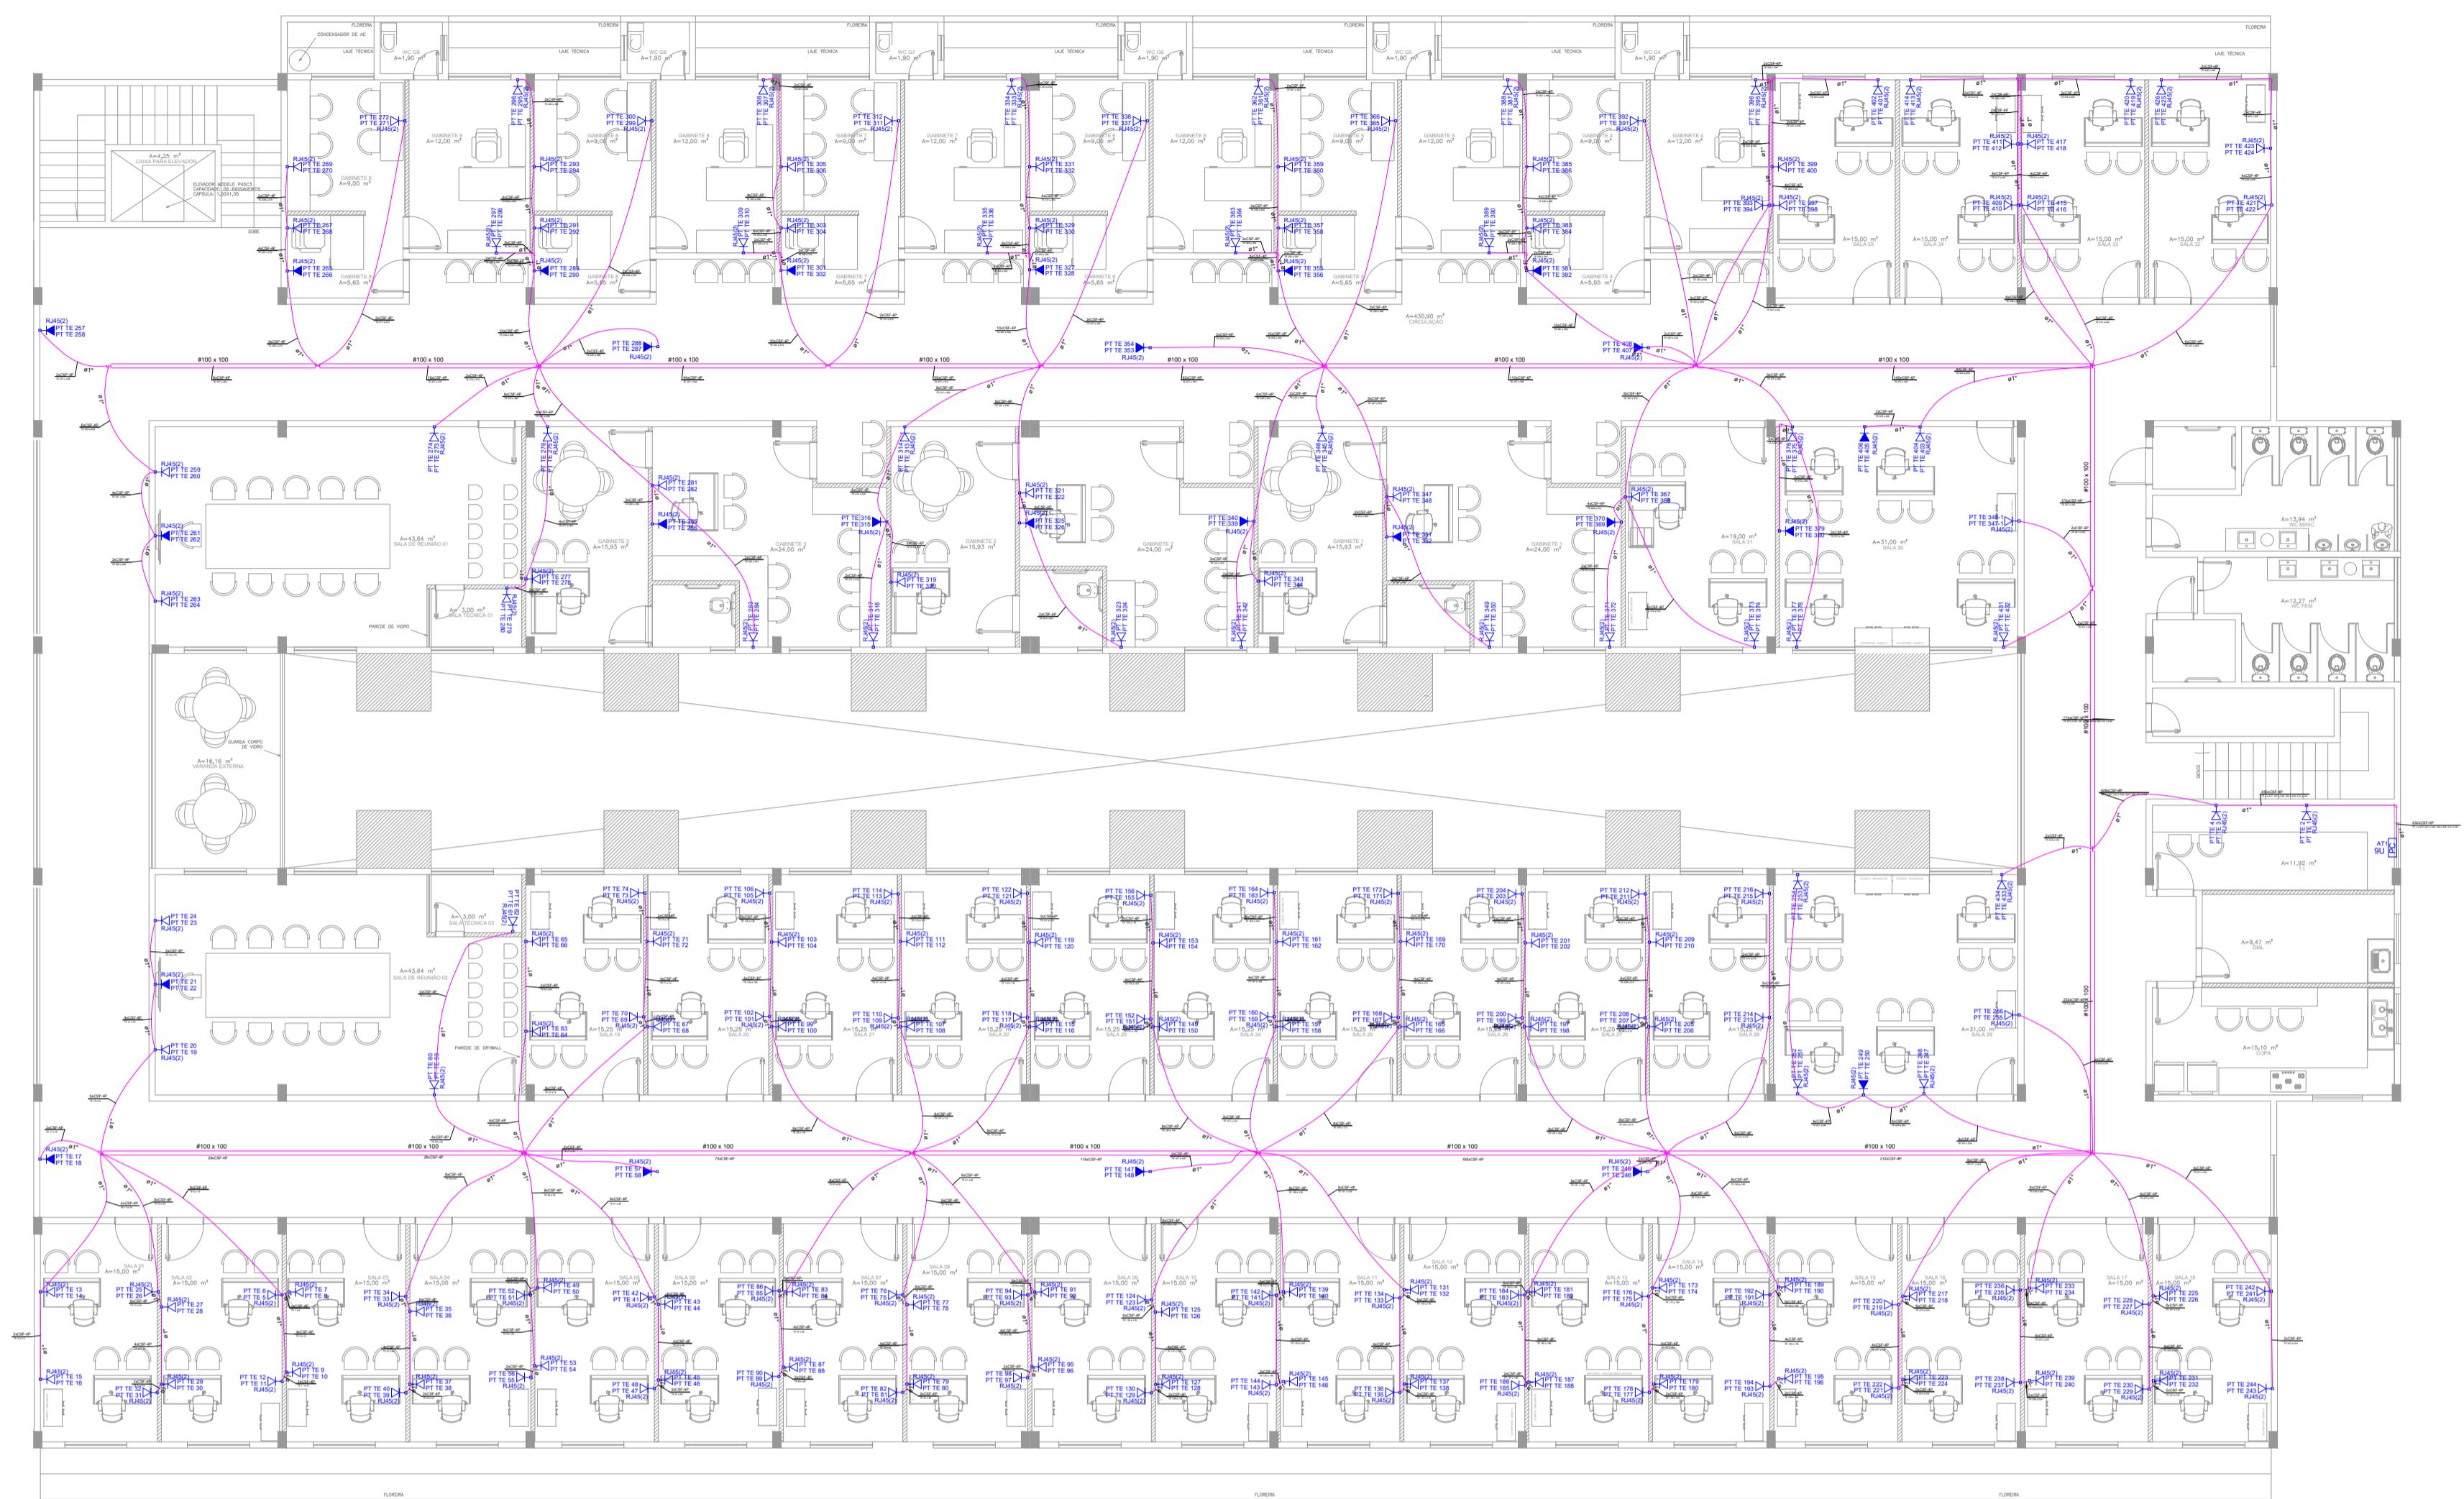

PLANTA BAIXA AMPLIAÇÃO DO TERCEIRO PAVIMENTO

esc: 1/125

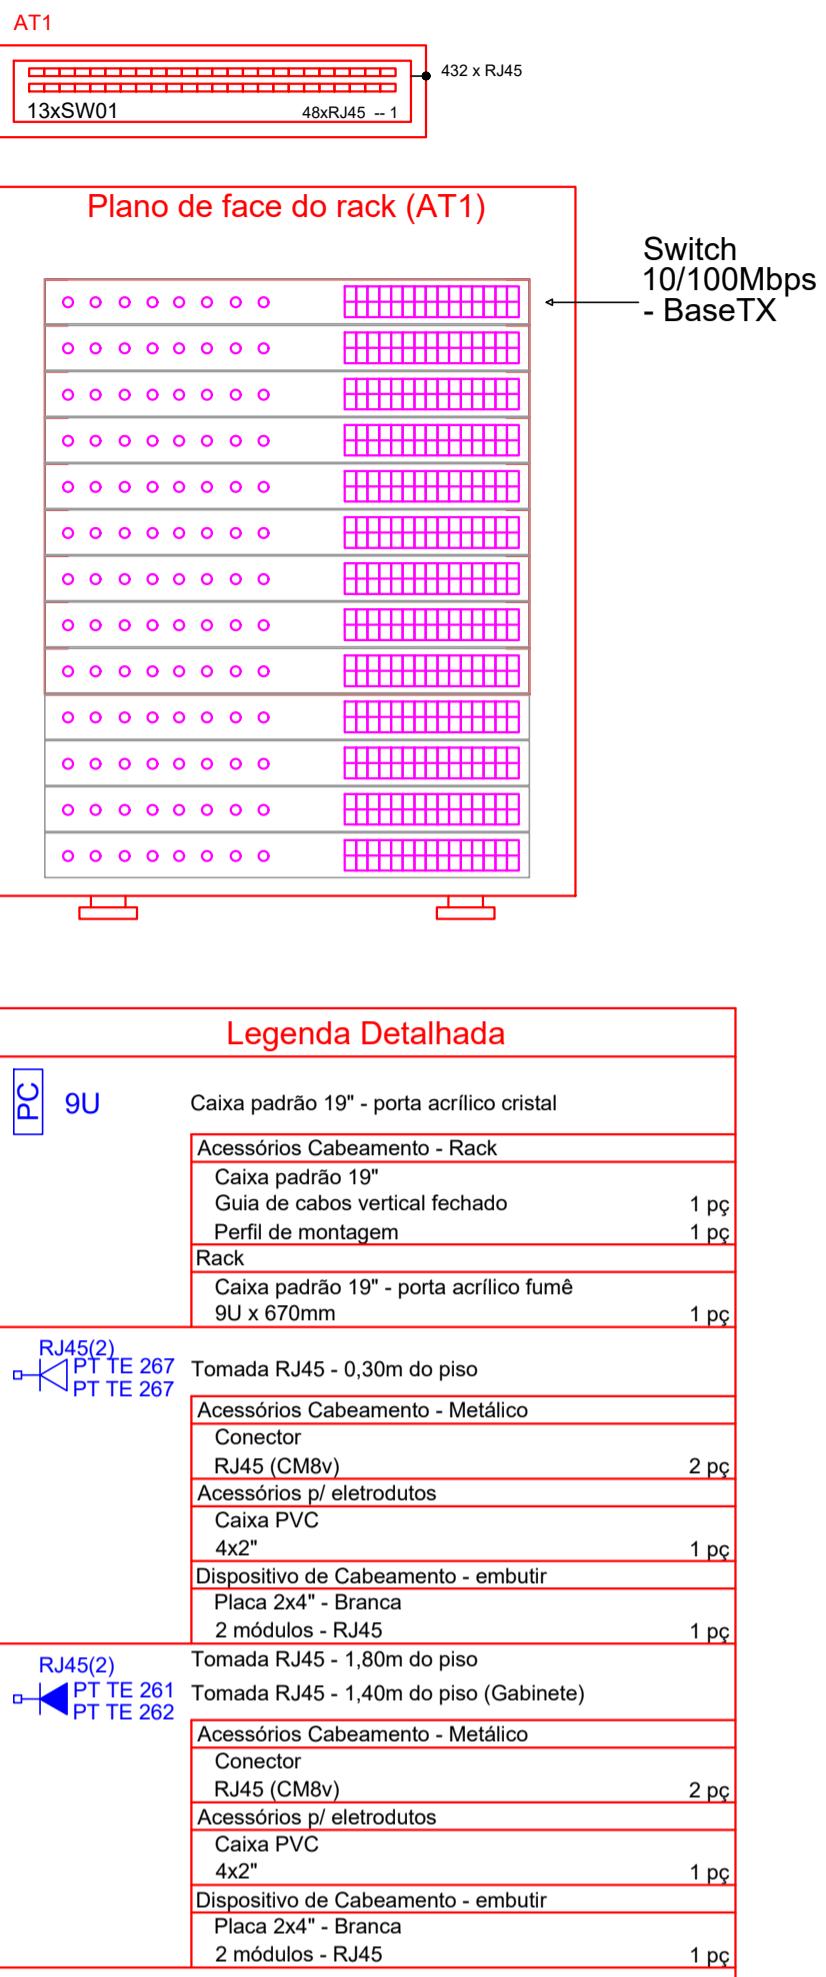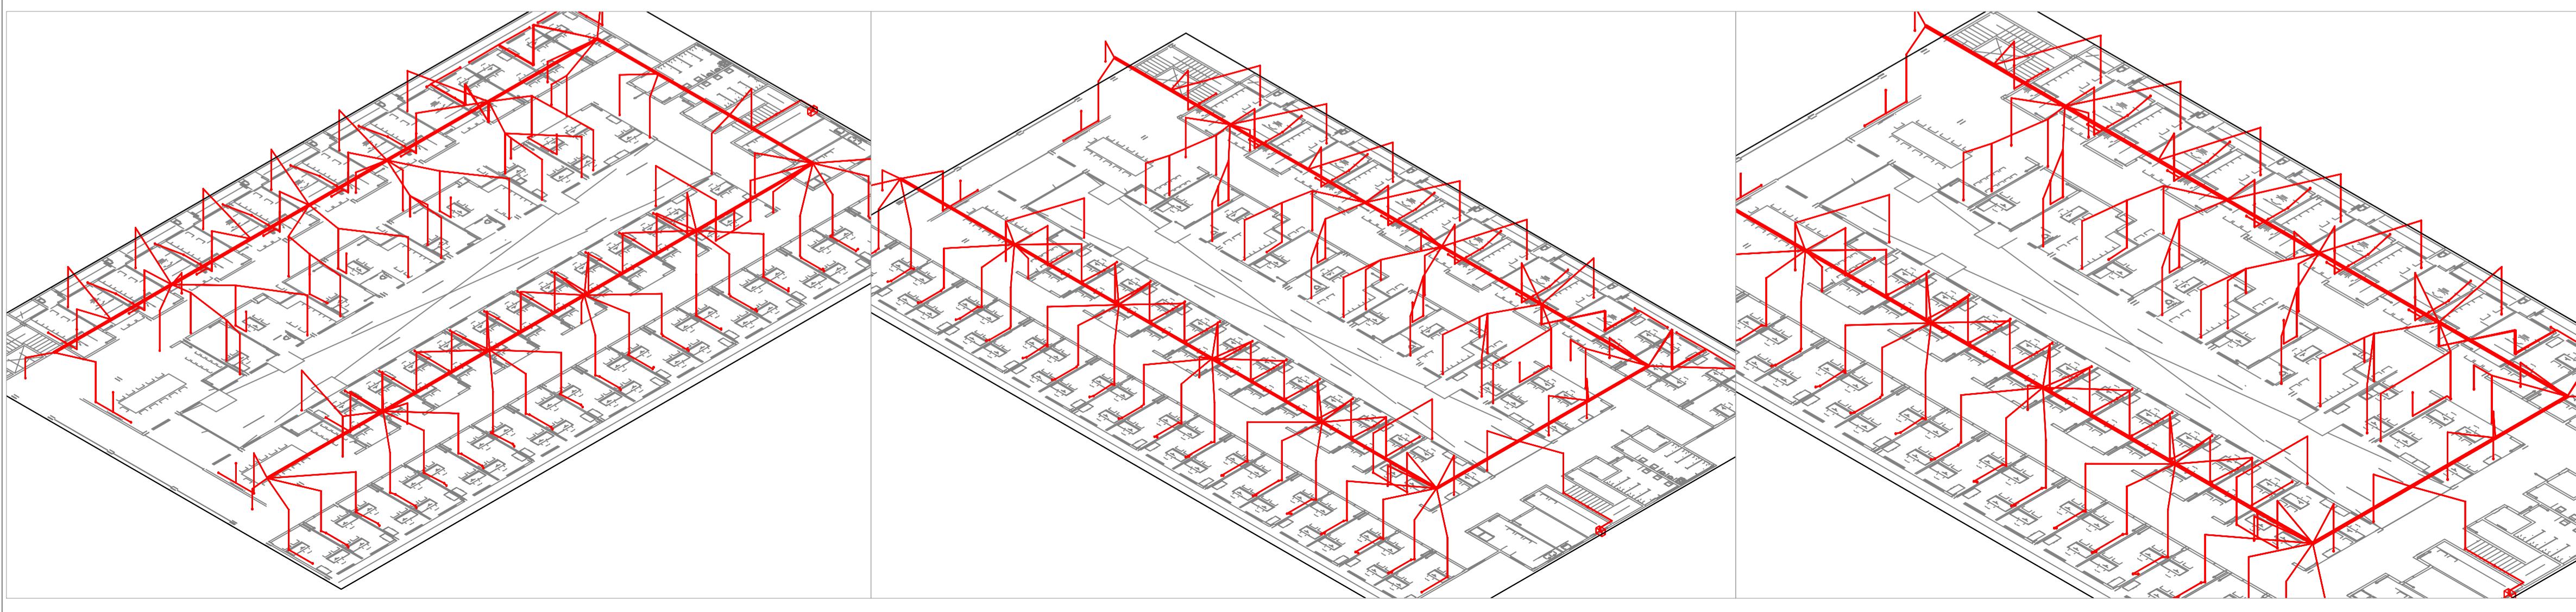


PROJETO INSTALAÇÕES LÓGICAS

ENDERECO: AV GOIAS 2001, SETOR CENTRAL, GOIANIA-GO CEP: 74063-900

PROPRIETÁRIO: GOIANIA CAMARA MUNICIPAL DE GOIANIA
CNPJ: 00.001.727/0001-93

RESPONSÁVEL TÉCNICO: ENG. KIOMA RODRIGUES DA SILVA - CREA N° 1020446498/D - GO

ESCALA INDICADA DATA
JANEIRO 2023

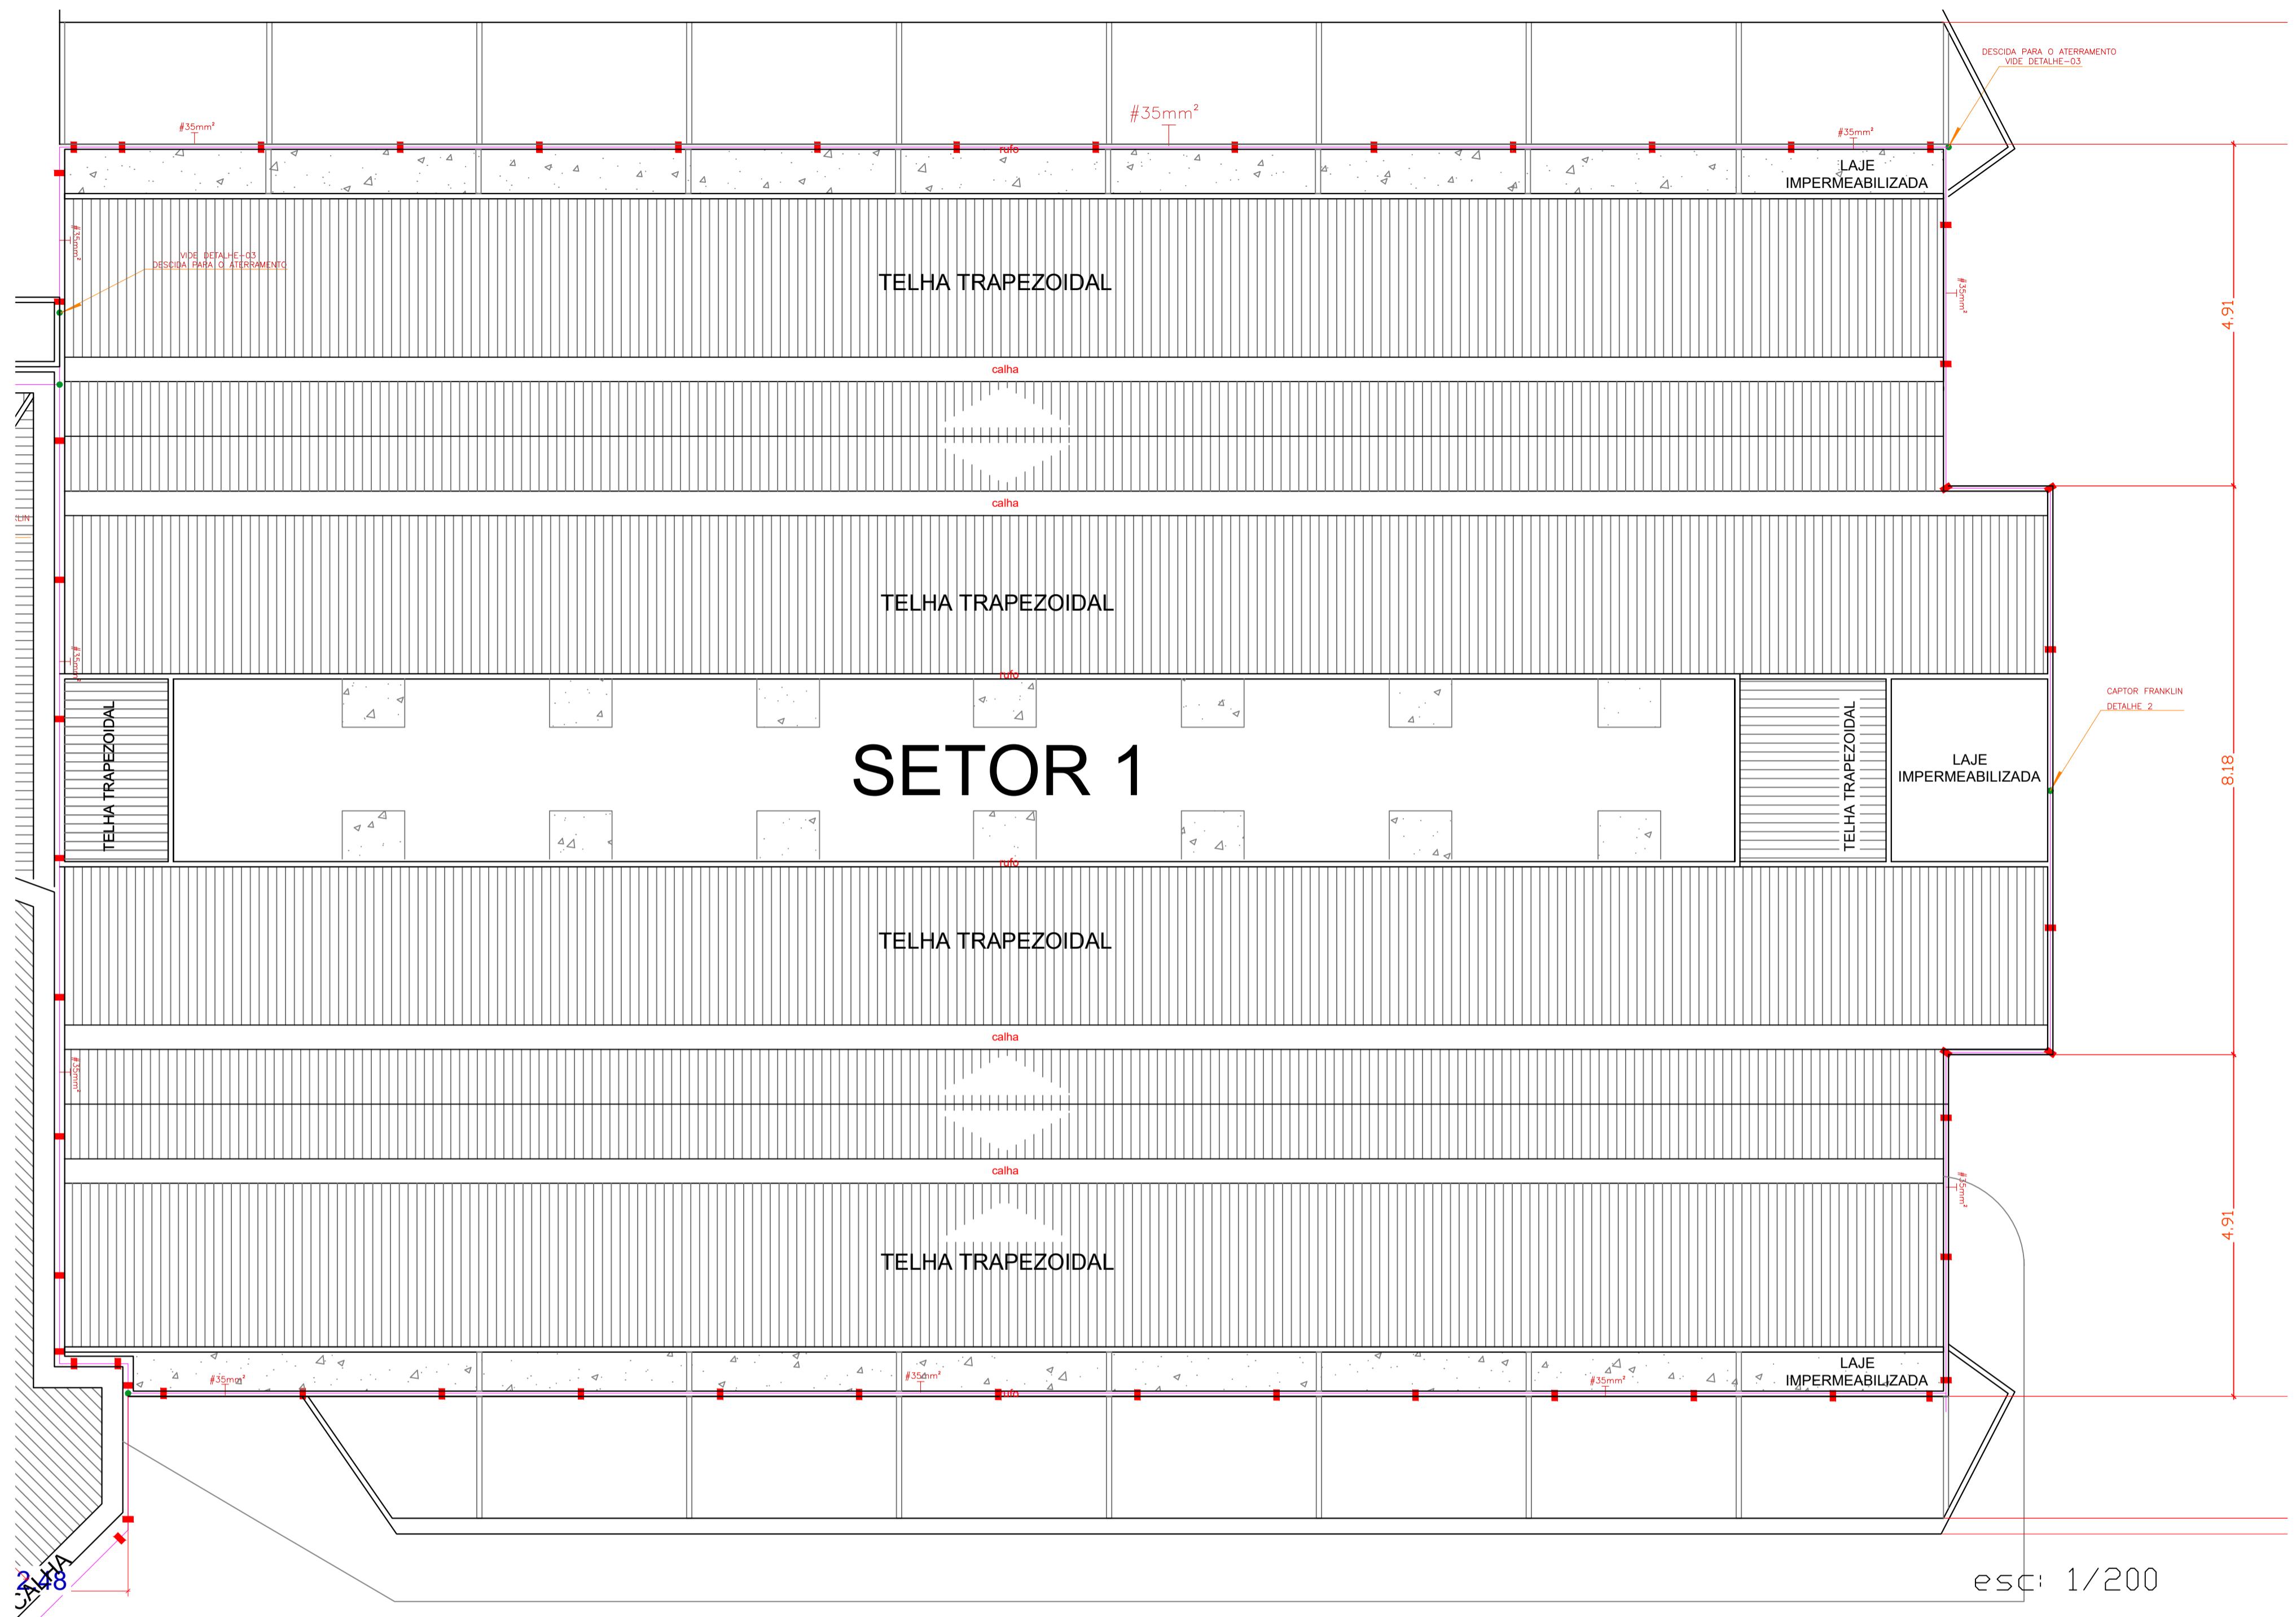


SETOR 1

esc: 1/200

Qualquer alteração em algum elemento do projeto, deverá ter autorização prévia do engenheiro responsável pelo projeto. As ilustrações e perspectivas demonstradas aqui são reservadas a utilização somente pelo proprietário da edificação, ficando vedada reprodução sem autorização prévia.

Recomenda-se acréscimo de 15% no quantitativo da fiação para compra dos materiais a fim de suprir eventuais perdas durante a instalação.

Os cálculos deste projeto são realizados para apenas um empreendimento.

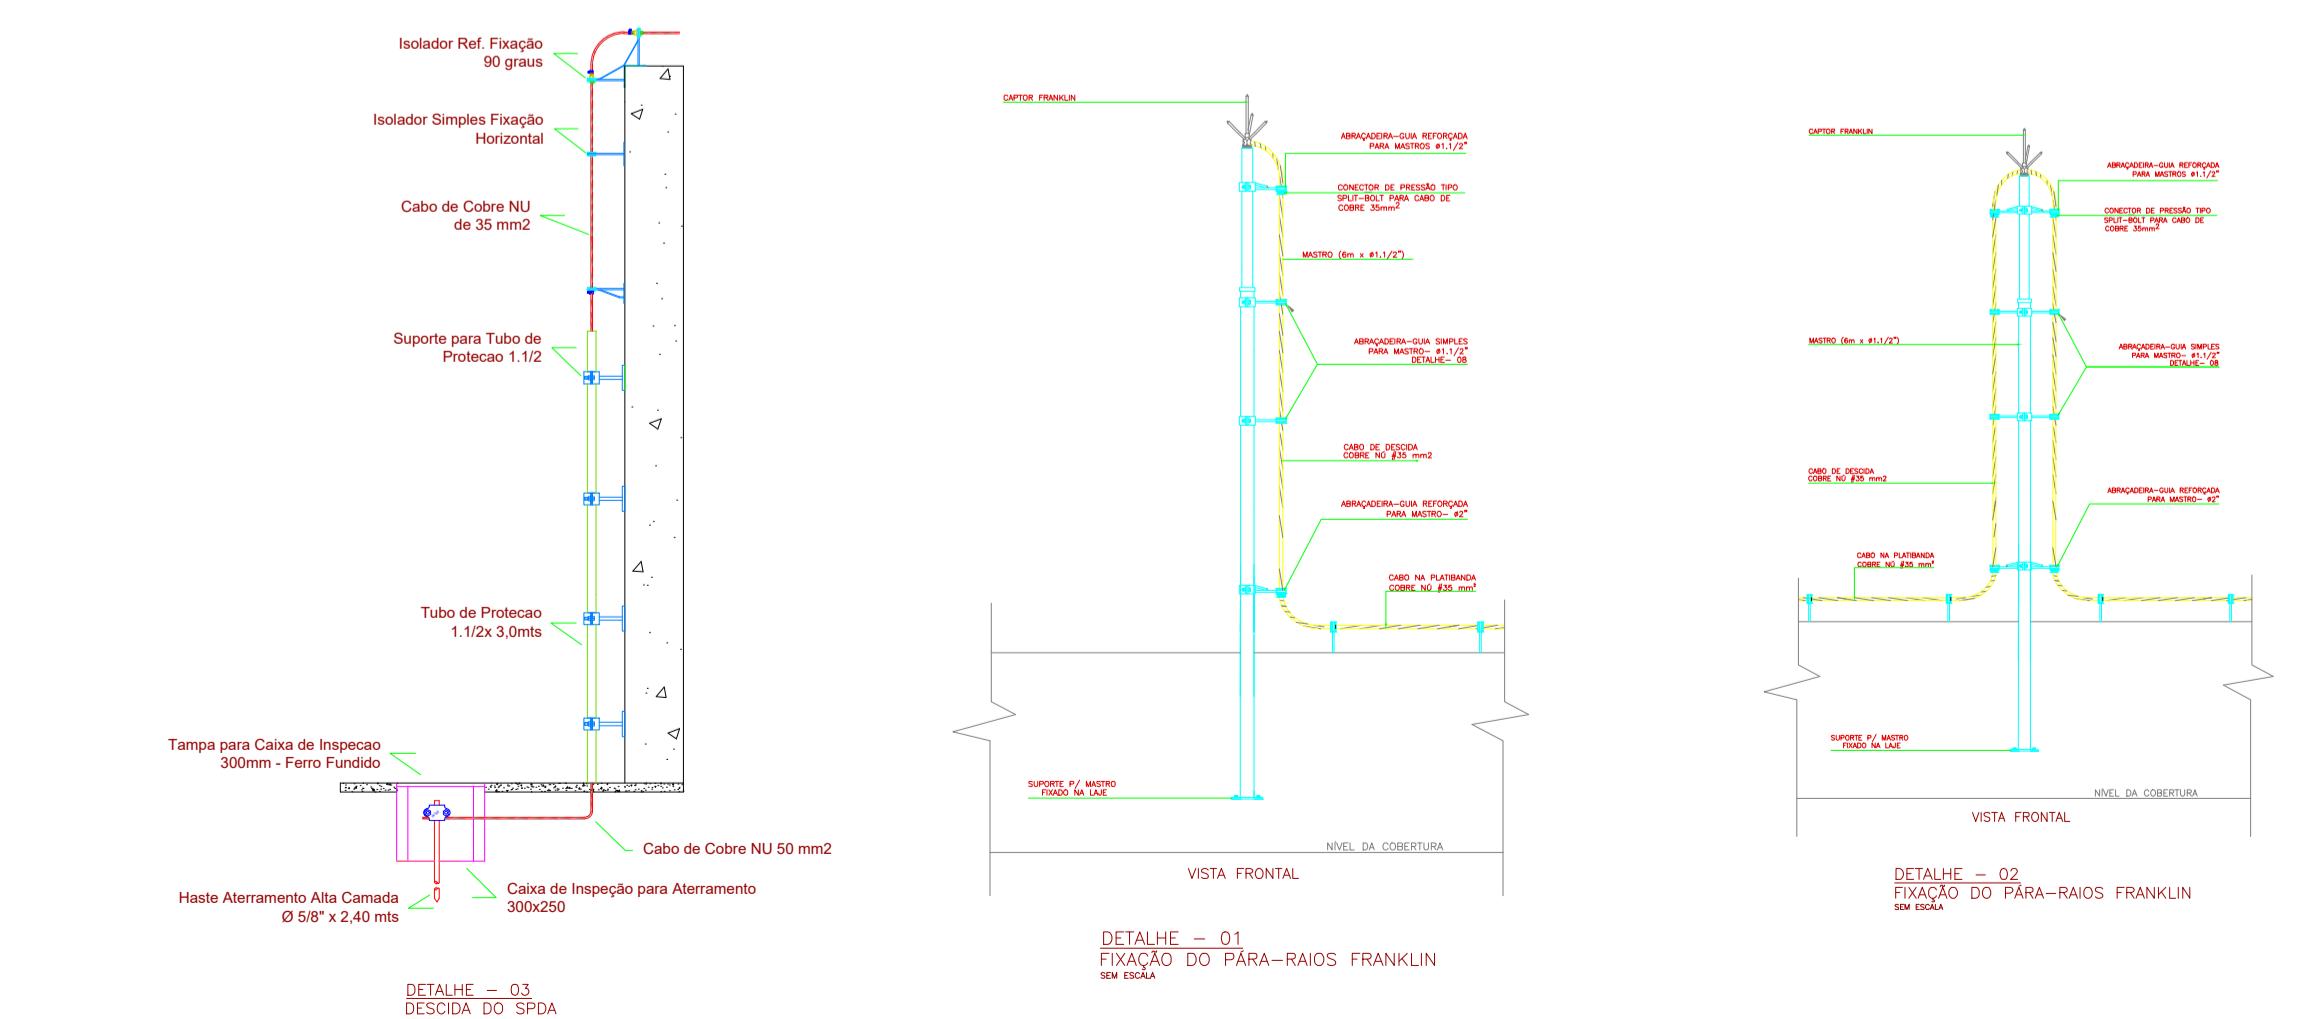

LEGENDA:

- ◆ CAPTOR FRANKLIN
- CONDUTOR ELETRODO HORIZONTAL EM COBRE NÚ.
S = #35 mm² PARA PLATIBANDA,
S = #50 mm² PARA ATERRAMENTO.
- PONTO DE CONEXÃO ELÉTRICA-MECÂNICA (SOLDA EXOTÉRMICA).
- ISOLADOR SIMPLES FIXAÇÃO HORIZONTAL;

NOTAS:

1. — TODO O SISTEMA DEVERÁ SER EXECUTADO COM CONECTORES APROPRIADOS.
2. — OS CONDUTORES DEVEM SER O MAIS ESTICADO POSSÍVEL, FORMANDO A GAIOLA DE FARADAY.
3. — ESTA INSTALAÇÃO DEVE SER ACOMPANHADA PELO ENGENHEIRO RESPONSÁVEL PELA CONSTRUÇÃO CIVIL DA EDIFICAÇÃO.
4. — INTERLIGAR TODAS AS MASSAS METÁlicas DA COBERTURA COM CONECTORES DE Cu – NÓ #16mm², AO CAPTOR DE #35mm².
5. — APÓS A INSTALAÇÃO A RESISTÊNCIA DE TERRA NÃO DEVE SUPERAR 10 OHMS EM QUALQUER ÉPOCA DO ANO. DEVERÁ SER EFETUADA MANUTENÇÃO ANUAL.
6. — O SISTEMA PROPOSTO NÃO GARANTE A PROTEÇÃO DE EQUIPAMENTOS ELÉTRICOS/ ELETRÔNICOS DENTRO DOS EDIFÍCIOS A SEREM PROTEGIDOS.
7. — PARA FIXAÇÕES CONSULTAR FABRICANTE DAS TELHAS.
8. — PARA DETALHES GERAIS DE INSTALAÇÕES, VIDE DETALHES FOLHAS 01/01.
9. — PARA O ATERRAMENTO DO S.P.D.A. E QUADROS DE DISJUNTORES, BEM COMO DAS INSTALAÇÕES DE DADOS/INFORMÁTICA E TELEFONIA, SERÃO UTILIZADAS AS FERRAGENS DAS FUNDAÇÕES E DAS ESTRUTURAS DA EDIFICAÇÃO. O CABEAMENTO MOSTRADO NESTE PROJETO VISA APENAS INTERLIGAR O SISTEMA DE ATERRAMENTO DO PRÉDIO, FORMANDO UMA MALHA ÚNICA EQUIPOOTENCIAL, PARA DETALHAMENTO DAS INTERLAÇÕES COM AS ESTRUTURAS E FUNDAÇÕES DA EDIFICAÇÃO.

PROJETO DE SISTEMA DE PROTEÇÃO DE DESCARGAS ATMOSFÉRICAS

ENDEREÇO: AV GOIAS 2001, SETOR CENTRAL, GOIANIA-GO CEP: 74063-900

PROPRIETÁRIO: GOIANIA CAMARA MUNICIPAL DE GOIANIA
CNPJ: 00.001.727/0001-93

RESPONSÁVEL TÉCNICO: ENG. GUSTAVO MELO BRITO - CREA Nº 1017874980/D - GO

MB ENGENHARIA	CONTEÚDO:	ESCALA INDICADA	DATA JANEIRO 2023
CREA: 32584/RF-GO CNPJ: 41.521.003/0001-58 	PROJETO SPD Planta baixa Detalhamento Observações		PRANCHAS: 1 / 1



Detalhe H10
escala 1:25


Detalhe H11
escala 1:25

Detalhe H2
escala 1:25

Detalhe H7
escala 1:25

Detalhe H4
escala 1:25

Detalhe H6
escala 1:25

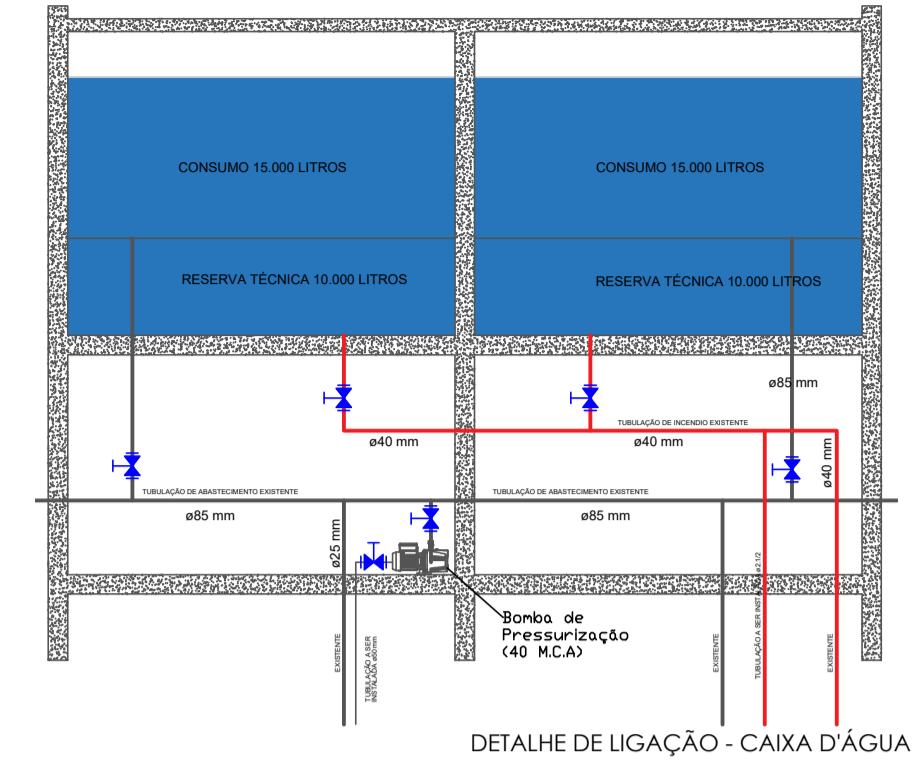

**NOTA: O PRESENTE PROJETO FOI
DIMENSIONADO SEGUINDO A NBR 5626 -
INSTALAÇÃO PREDIAL DE ÁGUA FRIA**

Este projeto estabelece exigências e
recomendações para o dimensionamento e
manutenção da instalação predial de água fria.

As exigências e recomendações aqui
estabelecidas devem ser observadas com
respeito aos princípios de bom desempenho da
instalação e da garantia da probabilidade da água

no caso de instalação de água potável.

Lista de Materiais - Banheiro

Vaso Sanitário Sifônado Com Caixa Acoplada, Louça Branca - Padrão Alto - Fornecimento E Instalação	UN	14,00
Vaso Sanitário Sifônado Com Caixa Furo Fuso - Padrão Fuso - Frontal Com Louça Branca Sem Asento, Incluse Sifão Típico, Torneira Em Pequeno Diâmetro, Válvula de Descarga Baixa Pressão, Válvula Cromada De Metal, Padrão Popular - Fornecimento E Instalação	UN	5,00
Lavatório Louça Branca Suspensa, 29,5 X 30cm Ou Equivalente, Padrão Popular, Incluse Sifão Típico, Torneira Em Pequeno Diâmetro, Válvula de Descarga Baixa Pressão, Válvula Cromada De Metal, Padrão Popular - Fornecimento E Instalação	UN	5,00
Lavatório Louça Branca Com Coluna, 40 X 50cm Ou Equivalente, Padrão Flexível De 40cm Em Metal Cromado, Com Torneira Cromada De Mesa, Padrão Médio - Fornecimento E Instalação	UN	6,00
Bancada Em Granito Cintia Andorinha, E-2cm, Custo De Embutir Oval Em Louça Branca 40 X 50cm Ou Equivalente, Padrão Popular, Incluse Sifão Típico E Torneira Em Pequeno Diâmetro, Válvula de Descarga Baixa Pressão, Válvula Cromada De Metal, Padrão Médio - Fornecimento E Instalação	M2	3,87
Adaptador De Embutir Oval Em Louça Branca 40 X 50cm Ou Equivalente, Padrão Popular, Incluse Sifão Típico E Torneira Em Pequeno Diâmetro, Válvula de Descarga Baixa Pressão, Válvula Cromada De Metal, Padrão Médio - Fornecimento E Instalação	UN	5,00
Barreira Em Granito Cintia Andorinha, E-2cm	UN	3,00

DETALHE DE LIGAÇÃO - CAIXA D'ÁGUA

Legenda	
Registro de gaveta c/canopla cromada c/ cobre - RG	Cobre
Registro de gaveta c/canopla cromada c/PVC soldável - RG	PVC
Válvula de descarga baixa pressão - VD-1.1/2"	
Válvula de descarga c/PVC soldável - VS	

Legenda Detalhada	
Registro de gaveta c/canopla cromada c/ cobre - RG	Cobre
Conector bolsa - ponta 42 mm x 1.1/2"	Metálico
Registro de gaveta c/canopla cromada 1.1/2"	
Registro de gaveta c/canopla cromada c/PVC soldável - RG	PVC
Metálico	
Registro de gaveta c/canopla cromada 1.1/2"	
Válvula de descarga baixa pressão - VD-1.1/2"	Metálico
Válvula de descarga c/PVC soldável - VS	

Legenda das indicações	
BE	Bebedouro com joelho de 90° - 25 mm - 1/2"
MIC	Mictório Individual, Louça Branca
DH	Ducha Higiênica com joelho de 90° - 25 mm - 1/2"
LV	Lavatório com joelho de 90° - 25 mm - 1/2"
RG	Registro de gaveta c/canopla cromada c/PVC soldável - 1.1/2"
VD-1.1/2"	Válvula de descarga baixa pressão - 1.1/2"
VS	Válvula de descarga c/PVC soldável - 1.1/2"
VS	Vaso Sanitário com válvula de descarga - VS
VS	Vaso Sanitário com caixa acoplada - 3/4"


PROJETO HIDRAULICO

ENDERECO: AV GOIAS 2001, SETOR CENTRAL, GOIANIA-GO CEP: 74063-900

PROPRIETÁRIO: GOIANIA CAMARA MUNICIPAL DE GOIANIA
CNPJ: 00.001.727/0001-93

RESPONSÁVEL TÉCNICO: ENG. GUSTAVO MELO BRITO - CREA Nº 1017874980/D - GO

ESCALA INDICADA	DATA
JANEIRO 2023	
MB ENGENHARIA CREA: 1017874980/DF-GO CNPJ: 00.001.727/0001-93	
CONTEÚDO: PROJETO HIDRAULICO AMPLIAÇÃO TERCEIRO PAVIMENTO Planta baixa Tracado - Tubulação Isométricos	
FRANCHA:	1/2

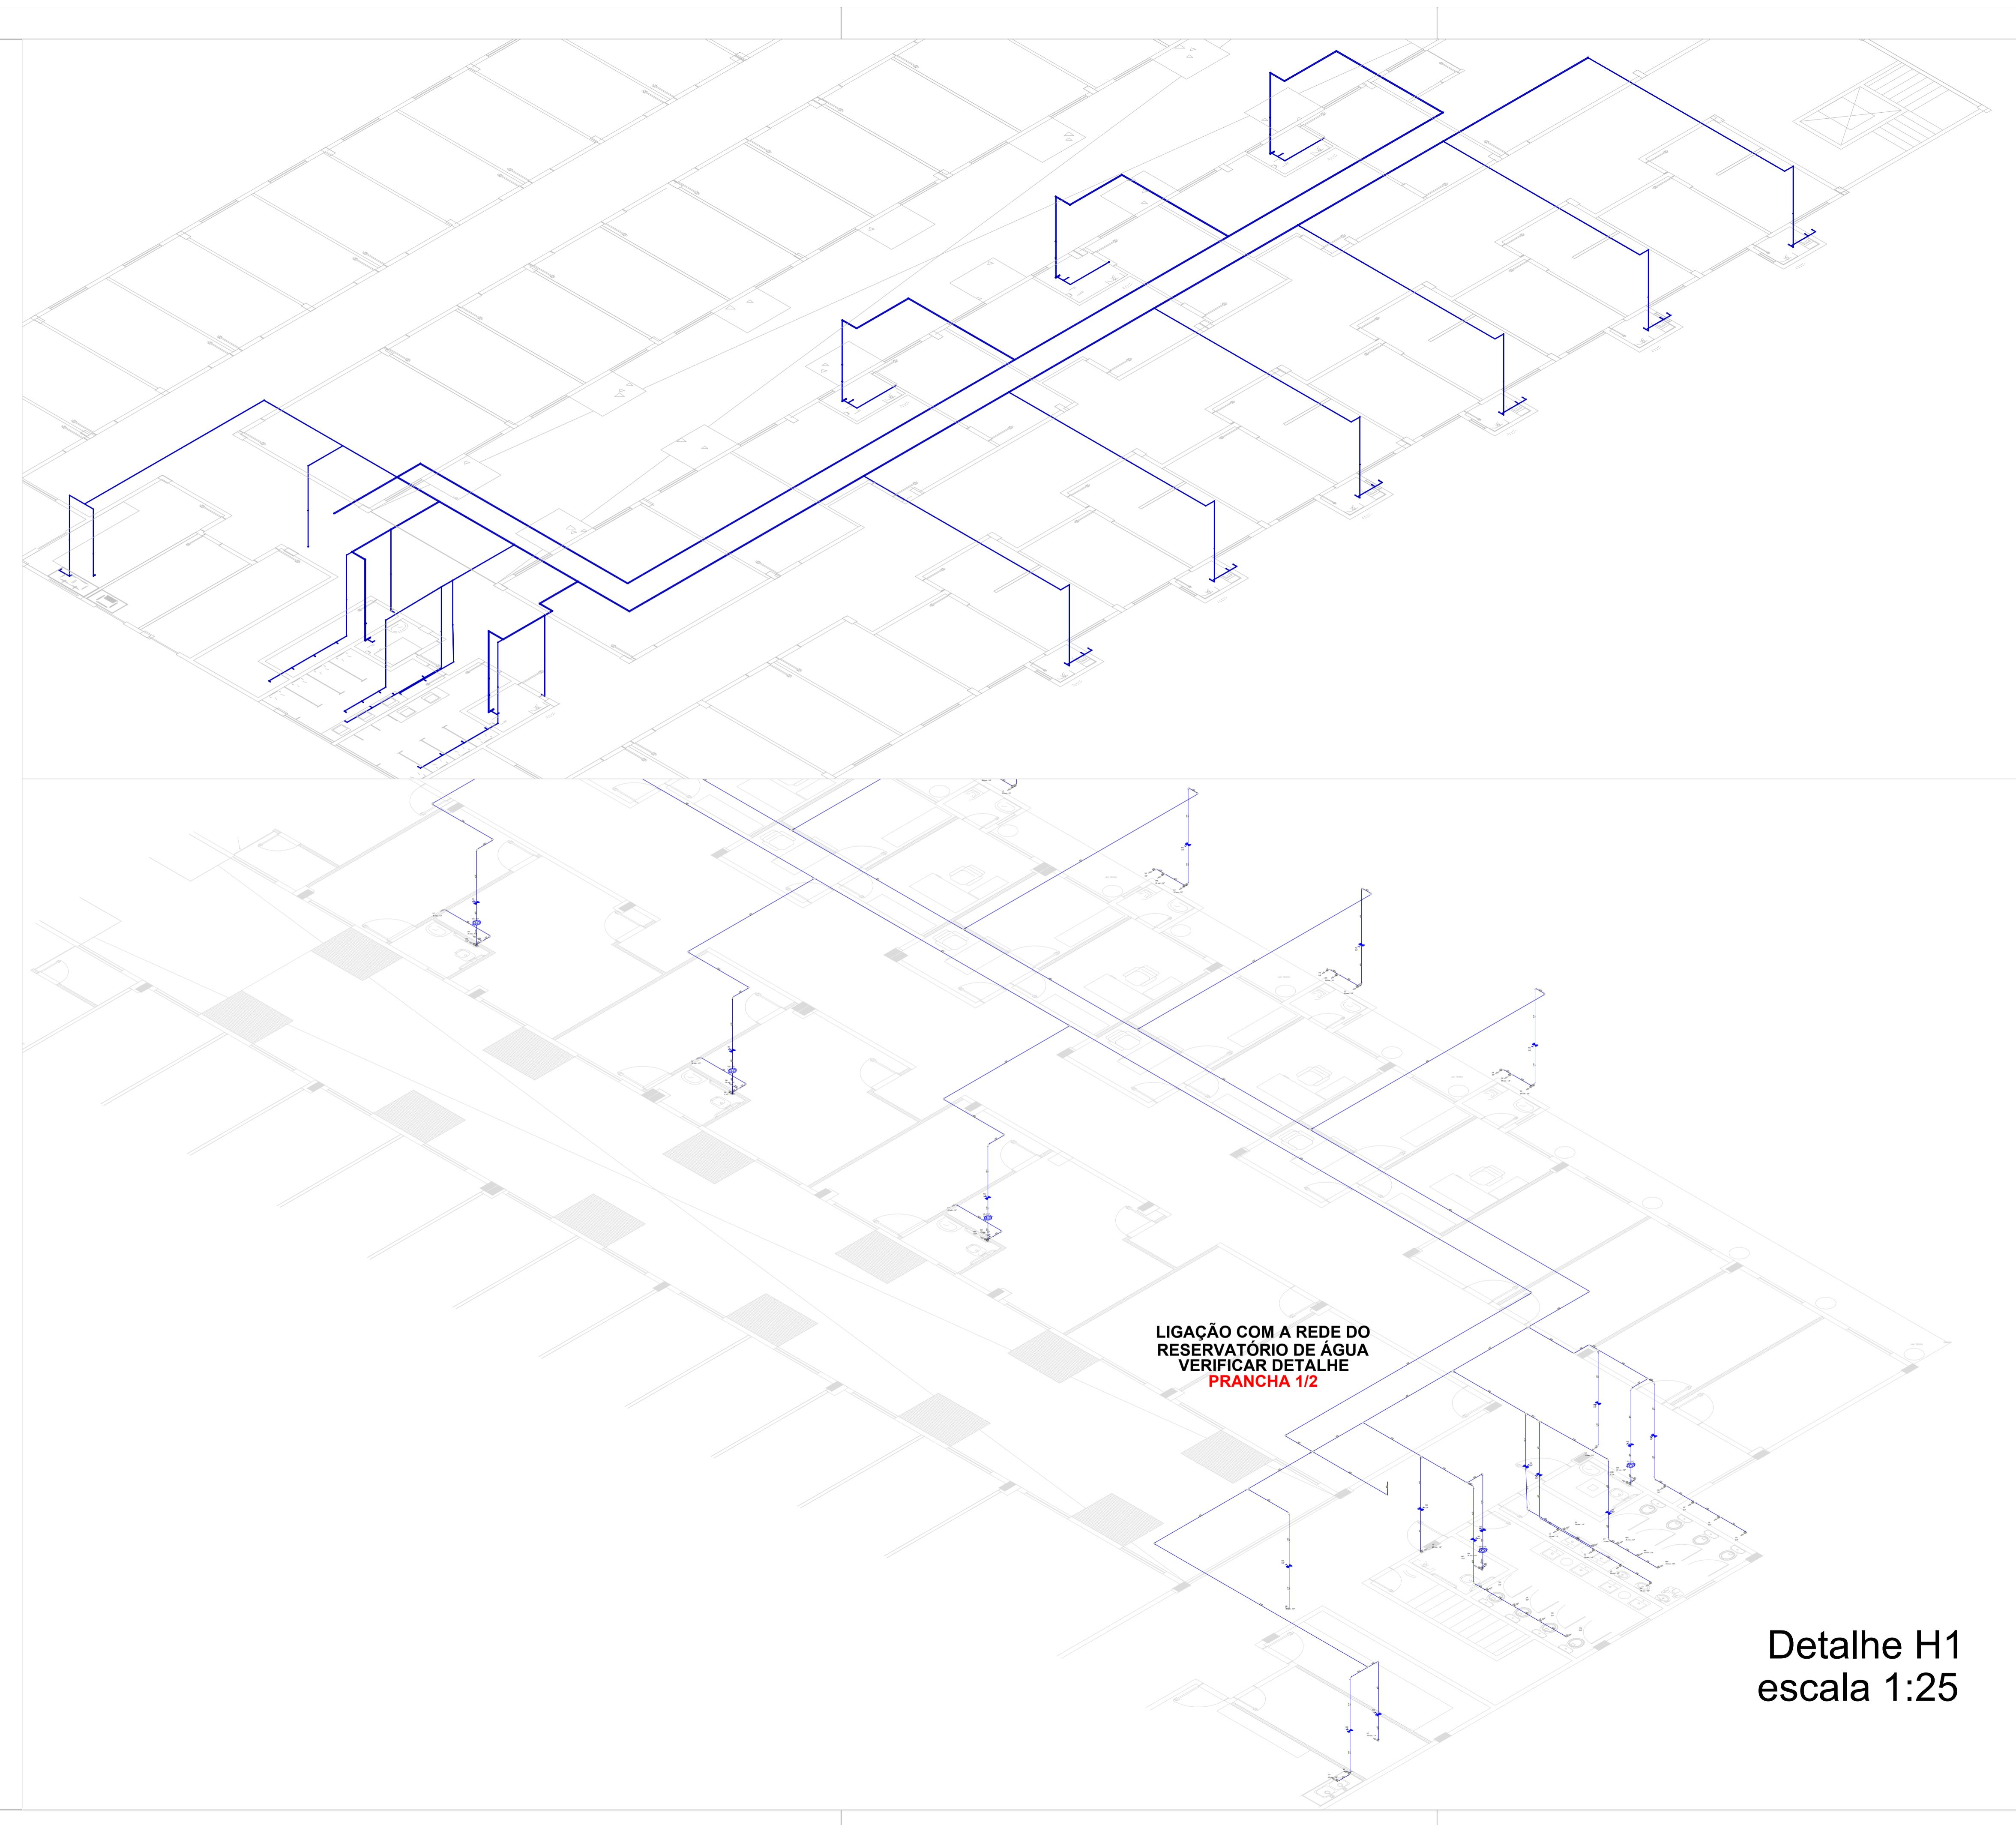

Detalhe H1

escala 1:25


**LIGAÇÃO COM A REDE DO
RESERVATÓRIO DE ÁGUA
VERIFICAR DETALHE
PRANCHA 1/2**

ENDEREÇO: AV GOIAS 2001, SETOR CENTRAL, GOIANIA-GO CEP: 74063-900


PROPRIETÁRIO: GOIANIA CAMARA MUNICIPAL DE GOIANIA
CNPJ: 00.001.727/0001-93

RESPONSÁVEL TÉCNICO: ENG. GUSTAVO MELO BRITO - CREA Nº 1017874980/D - GO


		INDICADA	2023
MB ENGENHARIA CREA: 32564/RF-GO CNPJ: 41.521.003/0001-58 	CONTEÚDO: PROJETO HIDRAULICO AMPLIAÇÃO TERCEIRO PAVIMENTO Lista de materiais 3D	PRANCHA:	2 / 2

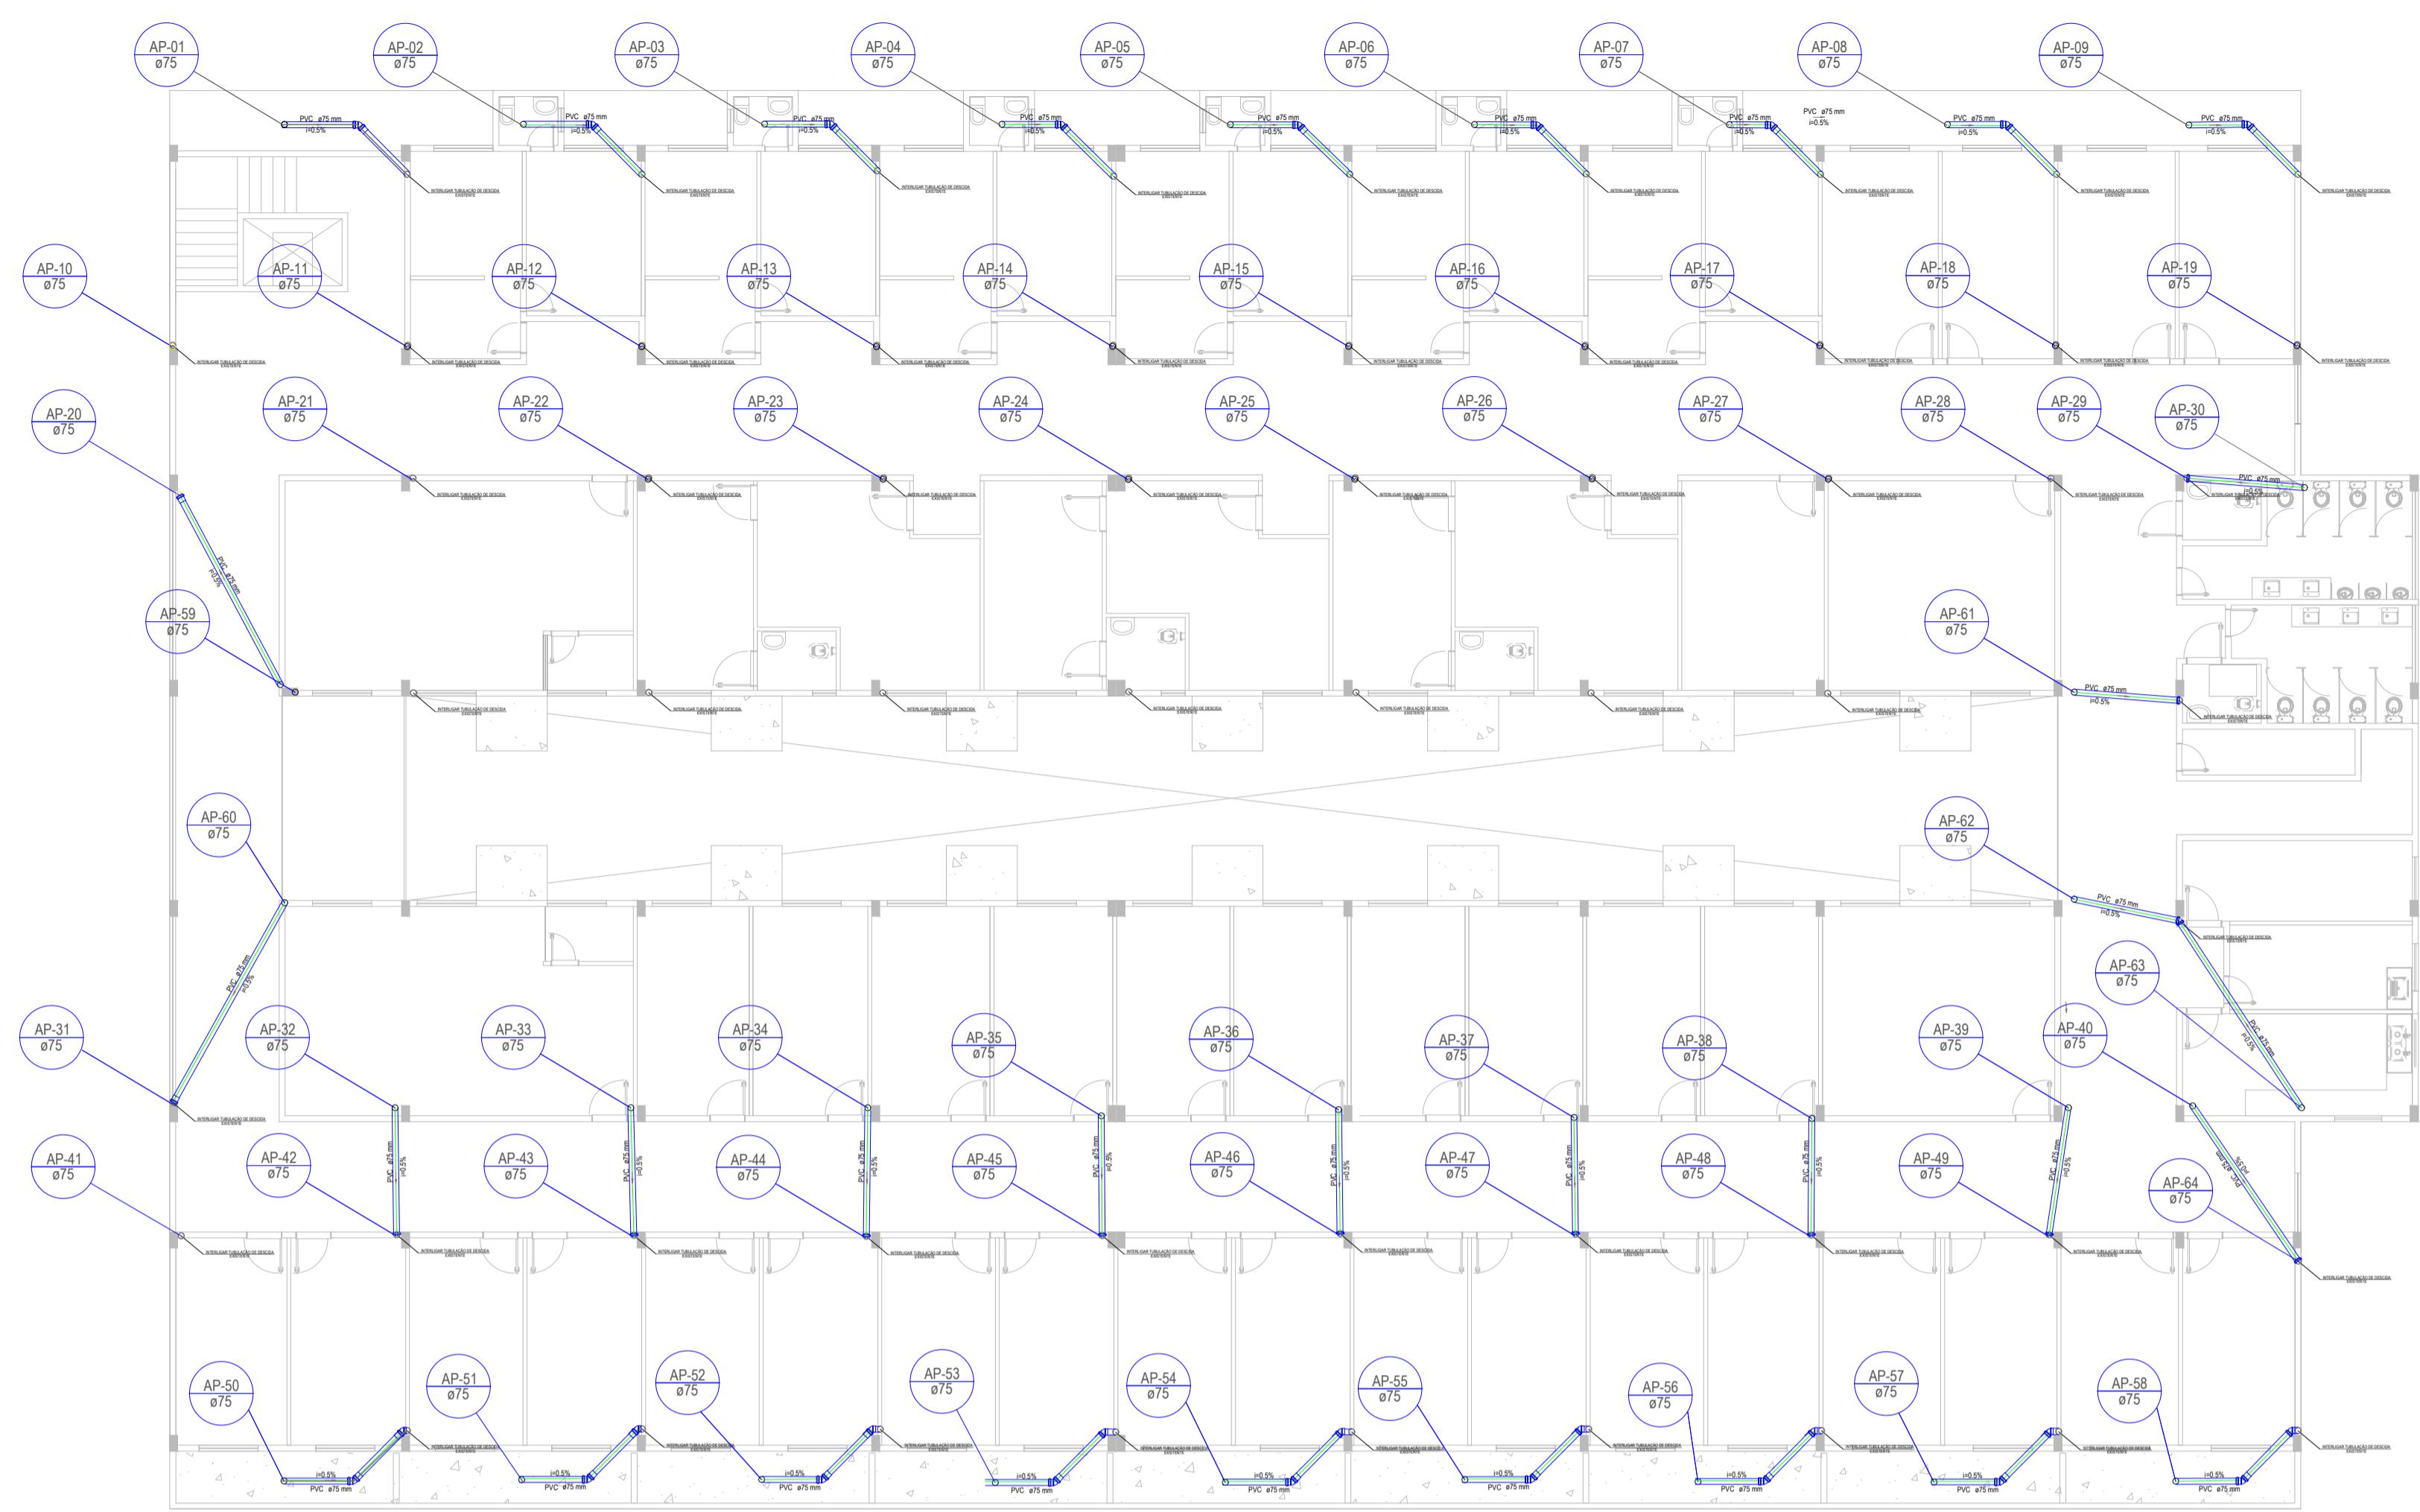

ESCALA 500:1

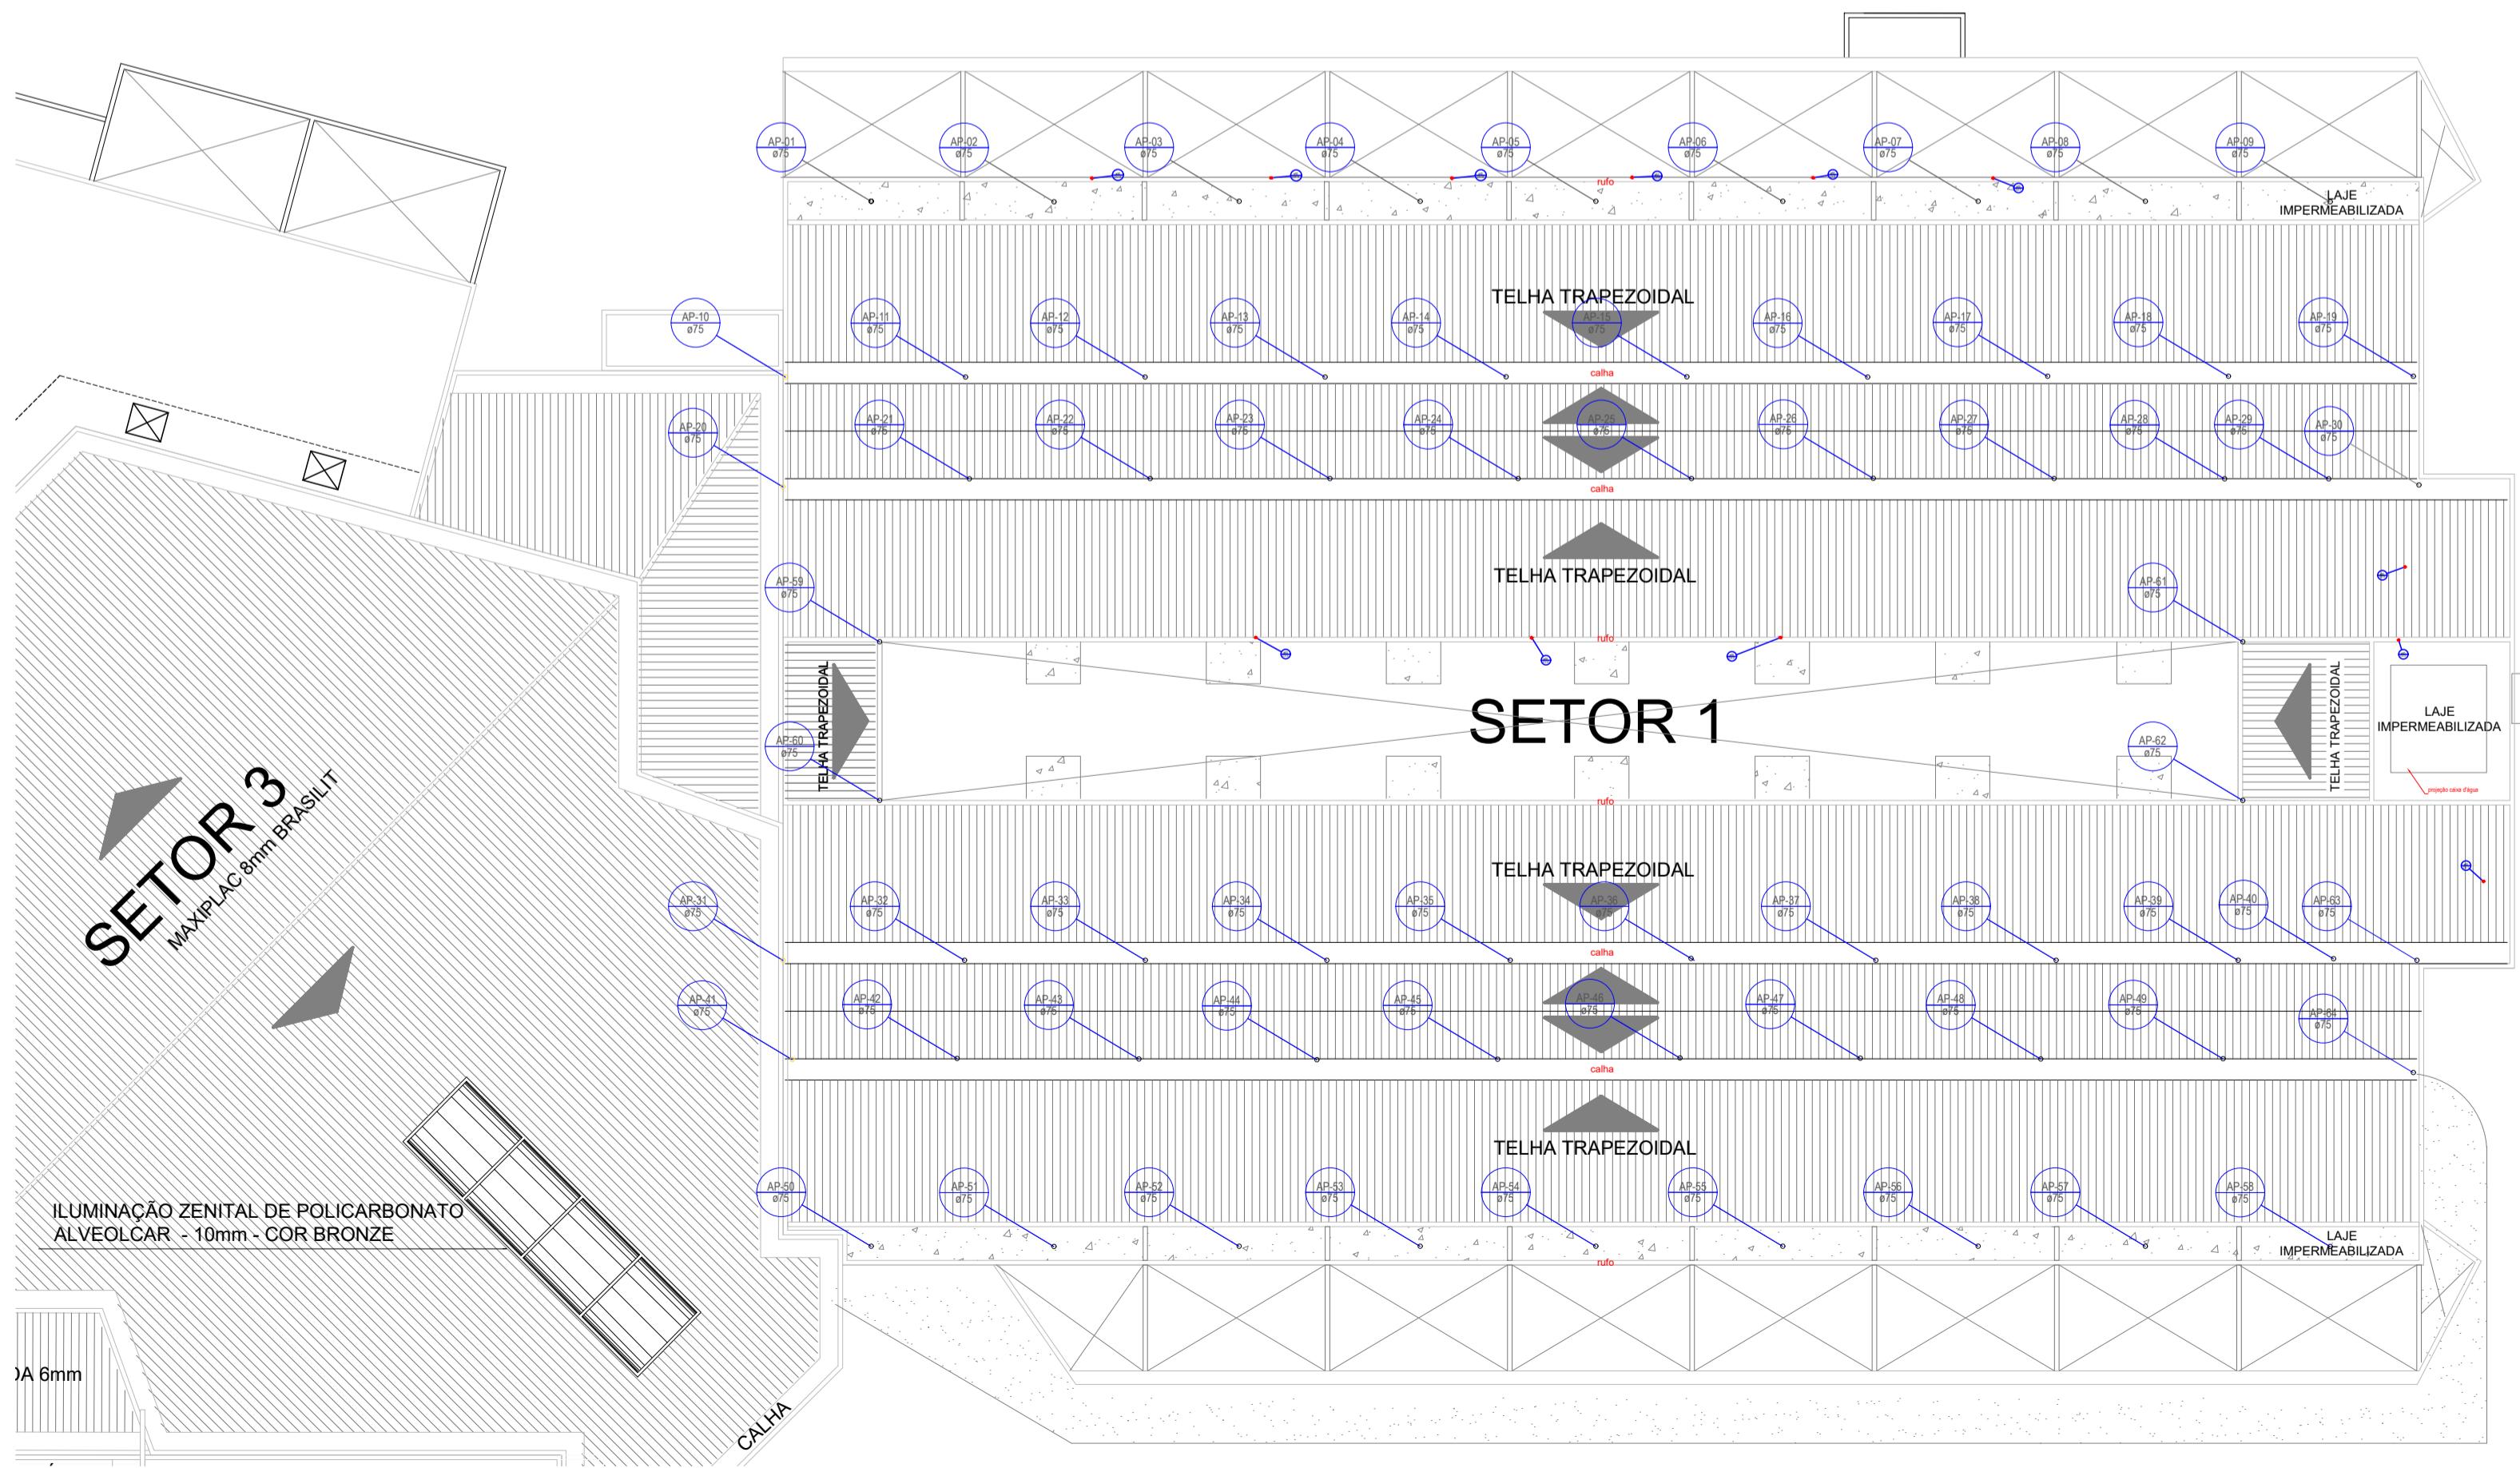

ESCALA 700:1

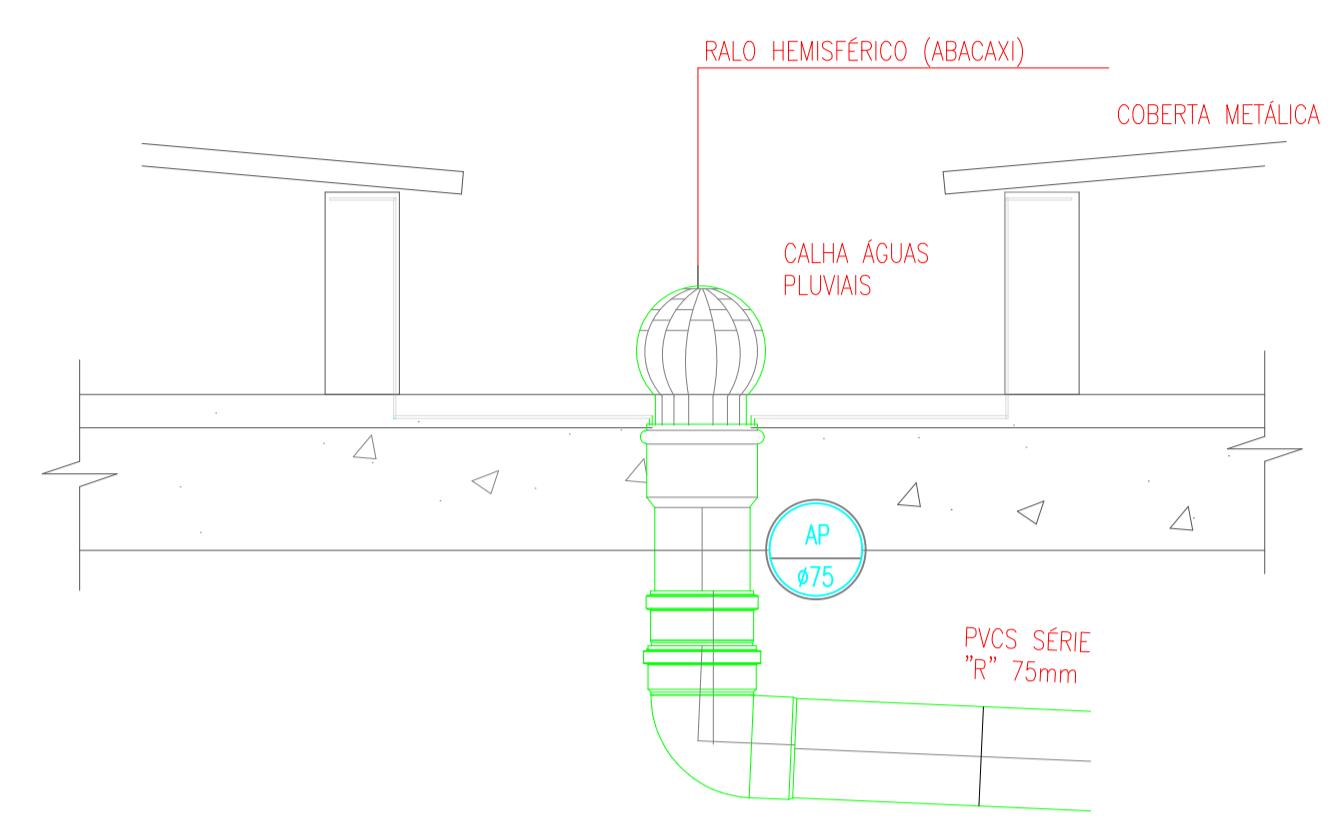

DETALHE 1: DESCIDA ÁGUA PLUVIAL C/ RALO HEMISFÉRICO

ESCALA: SEM ESCALA

PROJETO DE ÁGUAS PLUVIAIS

ENDEREÇO: AV GOIAS 2001, SETOR CENTRAL, GOIANIA-GO CEP: 74063-900

PROPRIETÁRIO: GOIANIA CAMARA MUNICIPAL DE GOIANIA
CNPJ: 00.001.727/0001-93

RESPONSÁVEL TÉCNICO: ENG. GUSTAVO MELO BRITO - CREA Nº 1017874980/D - GO

MB ENGENHARIA	CONTEÚDO:	ESCALA INDICADA	DATA
O64-305848C-60 CNPJ: 41.521.003/0001-58 	PROJETO DE ÁGUAS PLUVIAIS DETALHAMENTO DESCIDA DE ÁGUA PLUVIAL		JANEIRO 2023

PRANCHA:
1 / 1

Legenda		
Curva 45 Longa para Esgoto Sanitário		
Curva 45 Longa para Esgoto Sanitário- desce		
Curva 45 Longa para Esgoto Sanitário- sobe		
Curva 90 curta- coluna		
Junção simples		
Redução excêntrica		
Vaso Sanitário c/ curva 90°		

SANITÁRIO		
CAIXA SIFONADA, COM GRELHA QUADRADA, PVC, DN 150 x 150 MM, JUNTA SOLDÁVEL, FORNECIDA E INSTALADA EM RAMAL DE DESCARGA OU EM RAMAL DE ESGOTO SANITÁRIO. AF_08/2022	UN	16,00
Redução excêntrica em pvc rígido c/ anéis, para esgoto primário, diâm =100 x 50mm	un	1,00
(COMPOSIÇÃO REPRESENTATIVA) DO SERVIÇO DE INSTALAÇÃO DE TUBO DE PVC, SÉRIE NORMAL, ESGOTO PREDIAL, DN 50 MM (INSTALADO EM RAMAL DE DESCARGA OU RAMAL DE ESGOTO SANITÁRIO), INCLUSIVE CONEXÕES, CORTES E FIXAÇÕES PARA, PRÉDIOS. AF_10/2015	M	104,49
(COMPOSIÇÃO REPRESENTATIVA) DO SERVIÇO DE INST. TUBO PVC, SÉRIE N, ESGOTO PREDIAL, 100 MM (INST. RAMAL DESCARGA, RAMAL DE ESG. SANIT., PRUMADA ESG. SANIT., VENTILAÇÃO OU SUB-COLETOR AÉREO), INCL. CONEXÕES E CORTES, FIXAÇÕES, P/ PRÉDIOS. AF_10/2015	M	160,35
Junção simples em pvc rígido soldável, para esgoto primário, diâm = 100 x 50mm	un	12,00
(COMPOSIÇÃO REPRESENTATIVA) DO SERVIÇO DE INSTALAÇÃO DE TUBOS DE PVC, SÉRIE R, ÁGUA PLUVIAL, DN 75 MM (INSTALADO EM RAMAL DE ENCAMINHAMENTO, OU CONDUTORES VERTICais), INCLUSIVE CONEXÕES, CORTE E FIXAÇÕES, PARA PRÉDIOS. AF_10/2015	M	122,47
TERMINAL DE VENTILAÇÃO, PVC, SÉRIE NORMAL, ESGOTO PREDIAL, DN 50 MM, JUNTA SOLDÁVEL, FORNECIDO E INSTALADO EM PRUMADA DE ESGOTO SANITÁRIO OU VENTILAÇÃO. AF_08/2022	UN	12,00
Ralo hemisférico em f9 f9, tipo abacaxi Ø 75mm	un	58,00

NOTA: O PRESENTE PROJETO FOI DIMENSIONADO SEGUNDO A NBR 8160 - SISTEMAS PREDIAIS DE ESGOTO SANITÁRIO - PROJETO E EXECUÇÃO.

Esta Norma estabelece as exigências e recomendações relativas ao projeto, execução, armazenamento e manutenção dos sistemas prediais de esgoto sanitário, para atenderem às exigências mínimas quanto à higiene, segurança e conforto dos usuários, tendo em vista a qualidade destes sistemas.


PROJETO SANITÁRIO

ENDEREÇO: AV GOIAS 2001, SETOR CENTRAL, GOIANIA-GO CEP: 74063-900

PROPRIETÁRIO: GOIANIA CAMARA MUNICIPAL DE GOIANIA
CNPJ: 00.001.727/0001-93

RESPONSÁVEL TÉCNICO: ENG. GUSTAVO MELO BRITO - CREA Nº 1017874980/D - GO

MB ENGENHARIA	CONTEÚDO:	ESCALA INDICADA	DATA INDICADA
CREA 1017874980/D - GO CNPJ: 00.001.727/0001-93 	PROJETO SANITÁRIO 3D INDICAÇÃO DE TUBULAÇÃO SANITÁRIA DO 3º PAVIMENTO	PRANCHA:	1/2

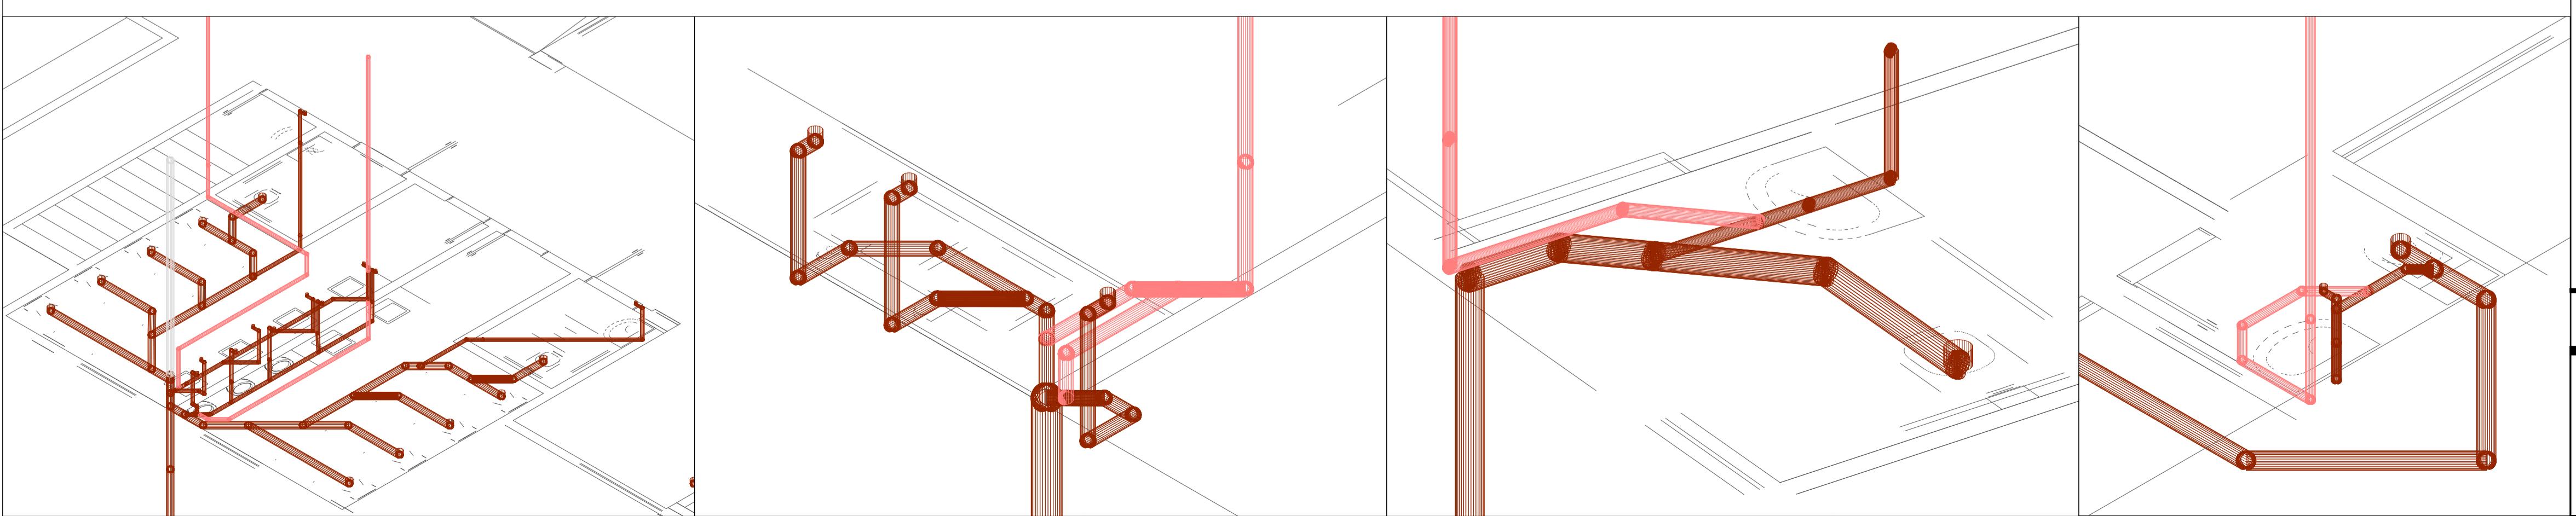

Legenda		
	Curva 45 Longa para Esgoto Sanitário	
	Curva 45 Longa para Esgoto Sanitário- desce	
	Curva 45 Longa para Esgoto Sanitário- sobe	
	Curva 90 curta- coluna	
	Junção simples	
	Redução excêntrica	
	Vaso Sanitário c/ curva 90°	

SANITÁRIO		
CAIXA SIFONADA, COM GRELHA QUADRADA, PVC, DN 150 X 150 X 50 MM, JUNTA SOLDÁVEL, FORNECIDA E INSTALADA EM RAMAL DE DESCARGA OU EM RAMAL DE ESGOTO SANITÁRIO. AF_08/2022	UN	16,00
Redução excêntrica em pvc rígido c/ anéis, para esgoto primário, diâm=100 x 50mm	un	1,00
(COMPOSIÇÃO REPRESENTATIVA) DO SERVIÇO DE INSTALAÇÃO DE TUBO DE PVC, SÉRIE NORMAL, ESGOTO PREDIAL, DN 50 MM (INSTALADO EM RAMAL DE DESCARGA OU RAMAL DE ESGOTO SANITÁRIO), INCLUSIVE CONEXÕES, CORTES E FIXAÇÕES PARA, PRÉDIOS. AF_10/2015	M	104,49
(COMPOSIÇÃO REPRESENTATIVA) DO SERVIÇO DE INST. TUBO PVC, SÉRIE N, ESGOTO PREDIAL, 100 MM (INST. RAMAL DESCARGA, RAMAL DE ESG. SANIT., PRUMADA ESG. SANIT., VENTILAÇÃO OU SUB-COLETOR AÉREO), INCL. CONEXÕES E CORTES, FIXAÇÕES, P/ PRÉDIOS. AF_10/2015	M	160,35
Junção simples em pvc rígido soldável, para esgoto primário, diâm = 100 x 50mm	un	12,00
(COMPOSIÇÃO REPRESENTATIVA) DO SERVIÇO DE INSTALAÇÃO DE TUBOS DE PVC, SÉRIE R, ÁGUA PLUVIAL, DN 75 MM (INSTALADO EM RAMAL DE ENCAMINHAMENTO, OU CONDUTORES VERTICais), INCLUSIVE CONEXÕES, CORTE E FIXAÇÕES, PARA PRÉDIOS. AF_10/2015	M	122,47
TERMINAL DE VENTILAÇÃO, PVC, SÉRIE NORMAL, ESGOTO PREDIAL, DN 50 MM, JUNTA SOLDÁVEL, FORNECIDO E INSTALADO EM PRUMADA DE ESGOTO SANITÁRIO OU VENTILAÇÃO. AF_08/2022	UN	12,00
Ralo hemisférico em fôfô, tipo abacaxi Ø 75mm	un	58,00

PROJETO SANITÁRIO

ENDEREÇO: AV GOIAS 2001, SETOR CENTRAL, GOIANIA-GO CEP: 74063-900

PROPRIETÁRIO: GOIANIA CAMARA MUNICIPAL DE GOIANIA
CNPJ: 00.001.727/0001-93

RESPONSÁVEL TÉCNICO: ENG. GUSTAVO MELO BRITO - CREA Nº 1017874980/D - GO

MB ENGENHARIA	CONTEÚDO: PROJETO SANITÁRIO INDICAÇÕES E DETALHES DE LIGAÇÃO COM TUBULAÇÃO EXISTENTE	ESCALA INDICADA	DATA JANEIRO 2023
MB Engenharia CREA-CE: 1017874980 CNPJ: 00.001.727/0001-93			PRANCHA: 2/2

